


2002-2003. ВІДНОВЛЕННЯ ПРОДУКТИВНОСТІ СЕКТОРУ ПОСЛУГ ВІДБУЛОСЯ ПОЧАТОМ 2003 року, коли в Україні почалося піднесення економіки. Але вже в другому кварталі 2003 року відбулося зупинення економічного піднесення та початок спаду. У результаті відбулося зупинення економічного піднесення та початок спаду. У результаті відбулося зупинення економічного піднесення та початок спаду.


PROJETO PADRÃO - FNDE

**Ministério da
Educação**


**Fundo Nacional
de Desenvolvimento
da Educação**

FNDE

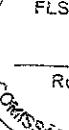

<p>FLS.</p> <p>Rubrica</p> <p>COMISSÃO DE ATENÇÃO</p>

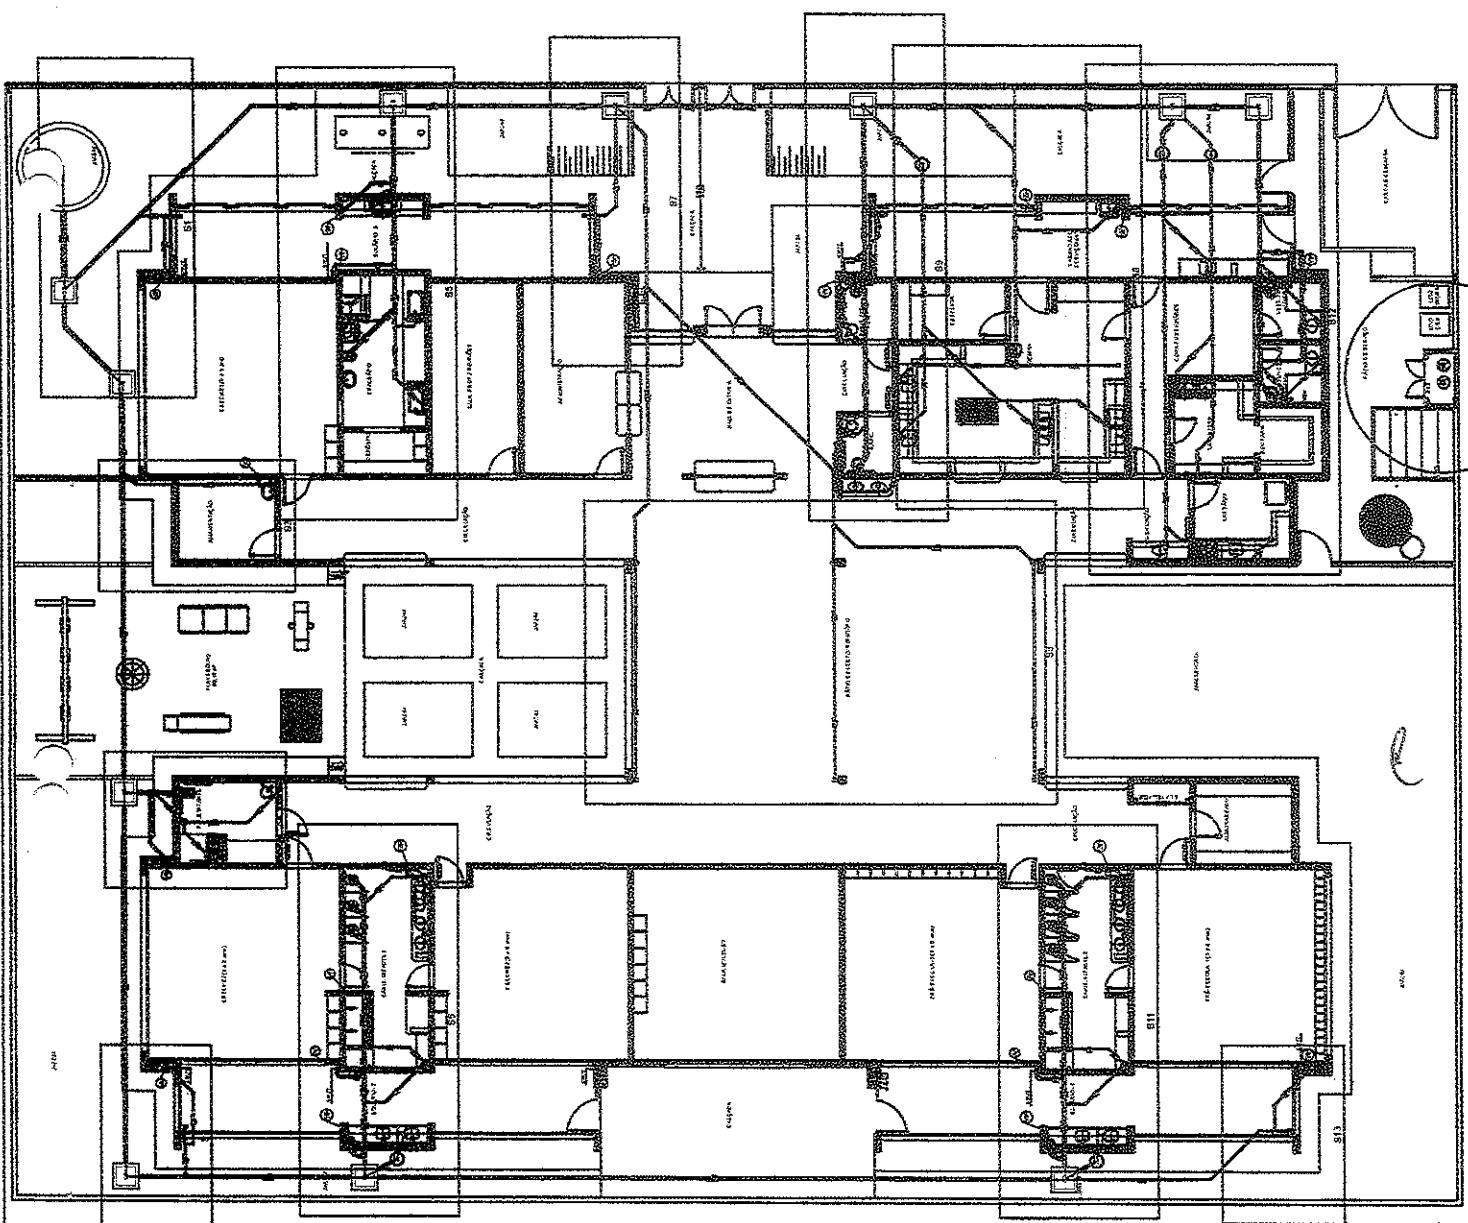

PLANTA SAVIA
ESCOLA VIS

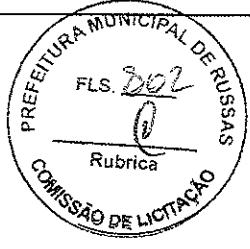

--

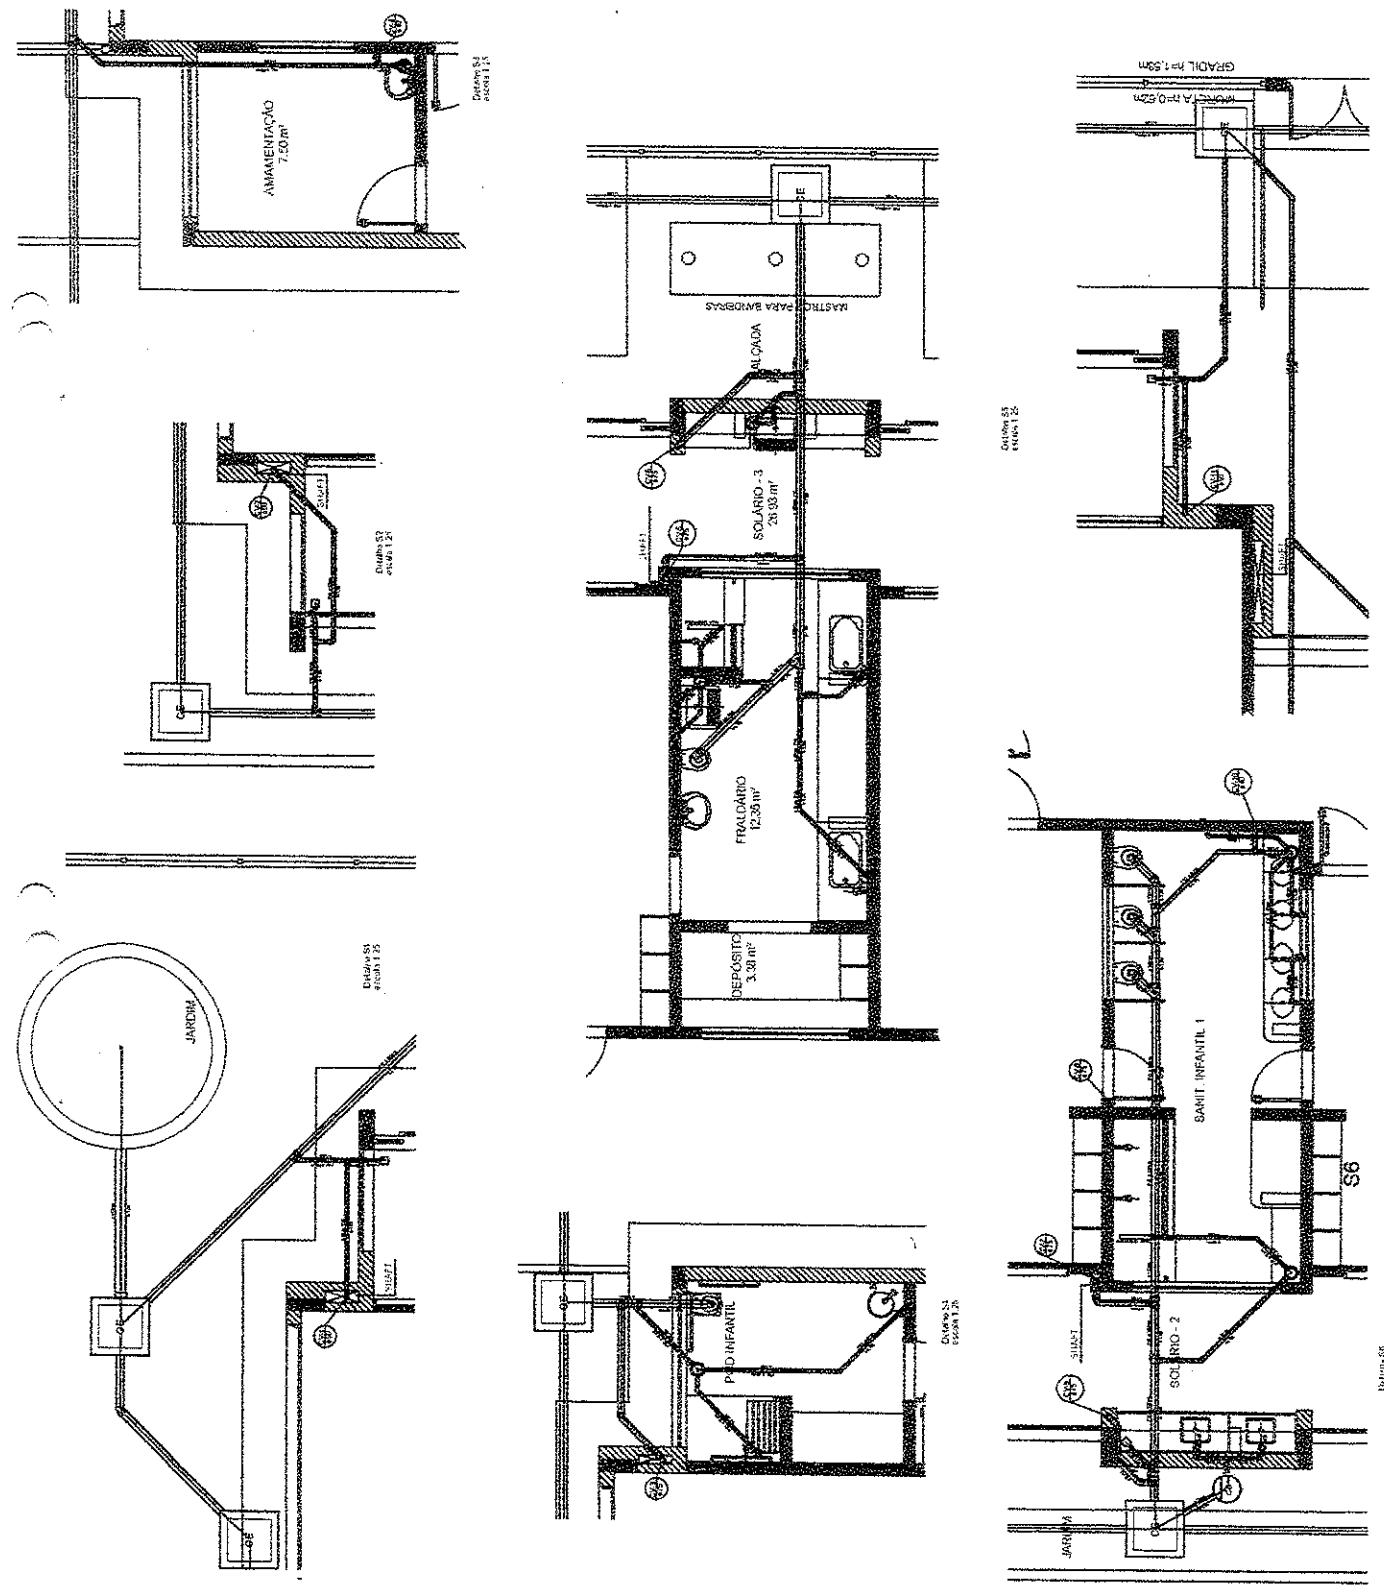


1
1
2
3
100

NOTAS: DEVE SER ADAPTADO TECNICAMENTE CONFORME AS
ESPECIFICAÇÕES MÍNIMAS:
1. A VOLTA DOS DIREITOS DESBONDE PÓRTULAS MUNICIPAIS;
2. COMO REFERÊNCIA, A ELABORAÇÃO DA PROJETO DE FODS E
URGURUO, ESTE PROJETO, A CARGO DO ENGENHEIRO;
3. ESSE PROJETO DEVE SER ENTREGUE PARA A AGÊNCIA DE PLANEJAMENTO, ESTUDOS E PROJETOS ESTRUTURAIS
ESPECÍFICOS;
4. AVALIAÇÃO DA CONTA DE ÁGUA PRIMA PAGAMENTO PRAIAS ANTÚNIACÓES
PELA ANEA 1118-2014.



PROGRAMA PROFISSÃO - PROJETO TIRU 2		HEG
PROJETO OU INSTITUIÇÃO		
PIMENTO SANTOS		0405
DATA	10/10/00	
TIPO	INTERNA	
CONSELHEIRO	CLAUDIO	
ESTADO	PARANÁ	
MUNICIPIO	Curitiba	
CEP	81000-000	
ENDEREÇO	Rua das Flores, 1000	
BAIRRO	Centro	
CIDADE	Curitiba	
UF	PR	
PAÍS	BRAZIL	

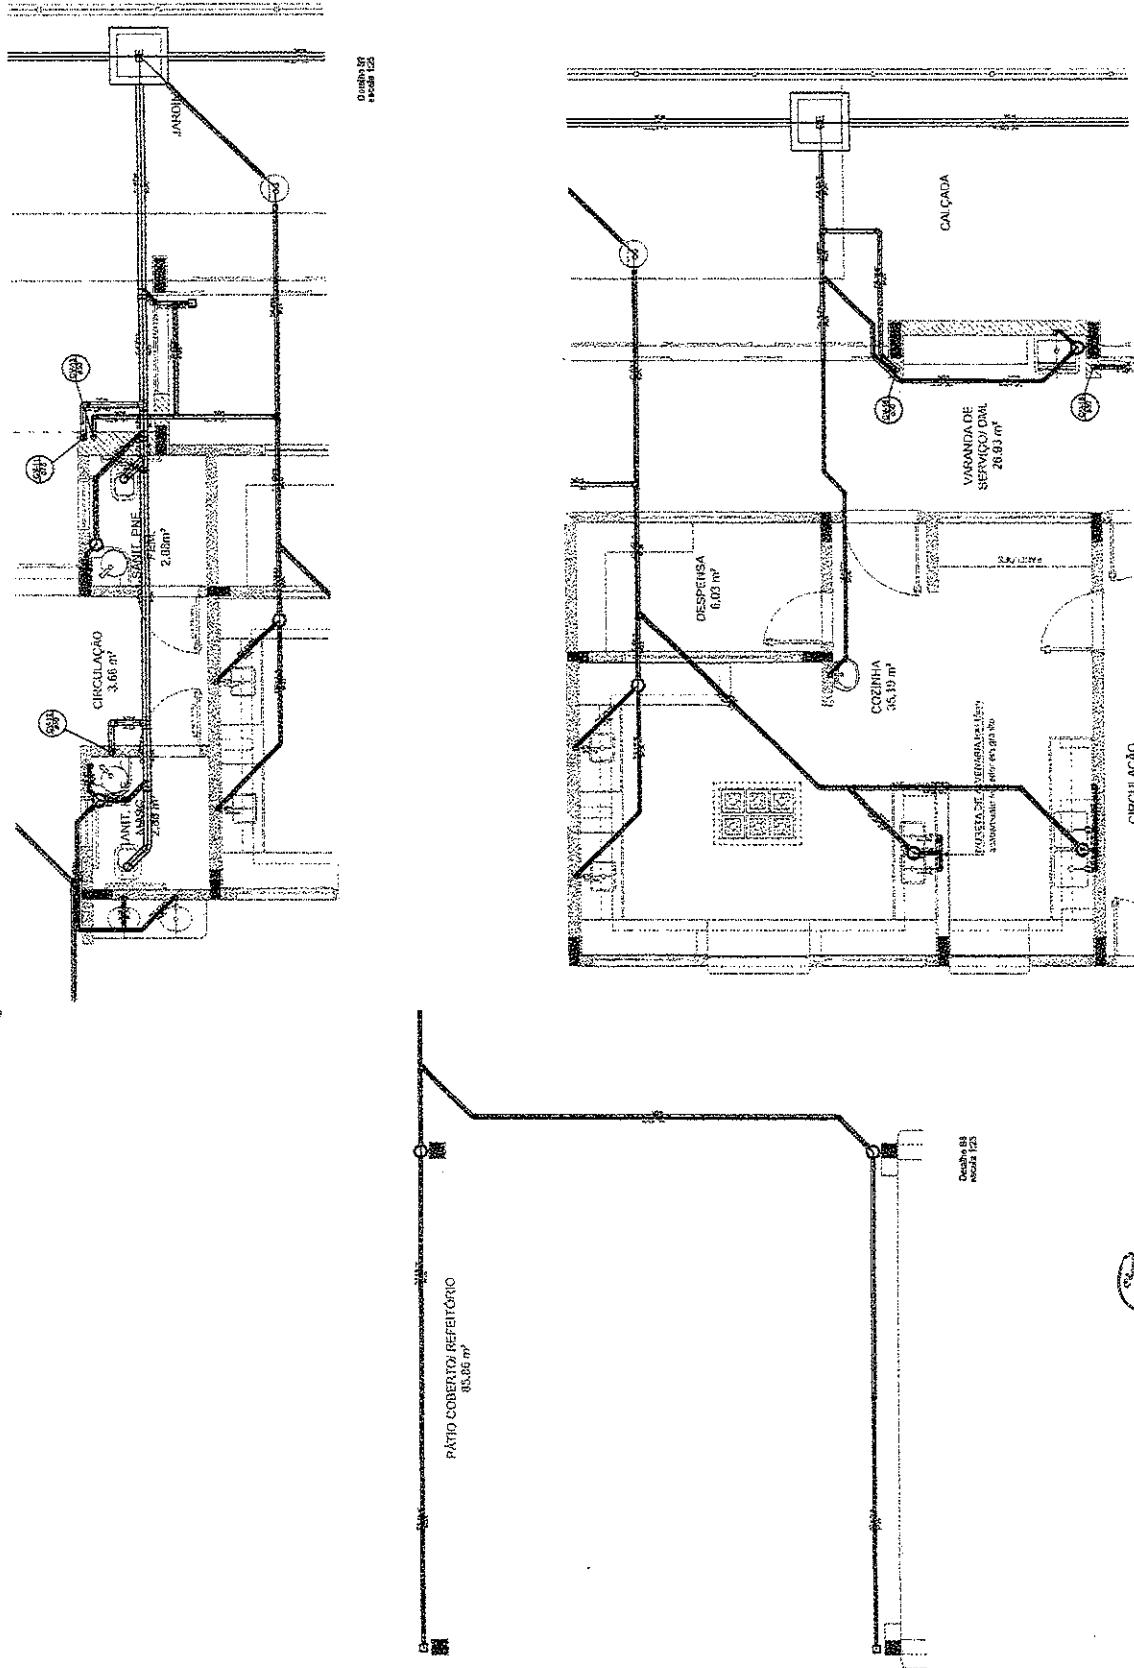



INDRAS:
- OS PONTOS DEVERÃO SER ADAPTADOS CONFORME AS
- NECESSIDADES INDIVIDUAIS.
- PARA A CLETA DE PONTOS, PREFERIR PONTOS INSUFICIENTES;
- CADA SUBDIVISÃO DA EMBARCAÇÃO DE PONTO DE FONDO E
- SUMINISTRAR, ESTA SEJA, A CARGO DO ENDEFEZADO;
- DESCREVER ESTE PONTO INDIVIDUALMENTE COM O NOME ESTRUTURAL;
- ANTES DA OPERAÇÃO DE PINTURA PASSAR A MARCHA DE PINTURA;
- DEIXAR OS PONTOS ESTABILIZADOS PELO PÁTINA 31520245-14;
REFLETORIOS:
- PLAFONIÁRIO DE QUINTAVENTO;
- MEMORIAL DISCORSIVO E ESPERANÇAS TÉCNICAS;
PLANEJAMENTO:



PROJETO PAIXÃO - FNDE

PROGRAMA PROINFA-PROJETO TURBO		HEG	05/01
PROJETO DE INSTALAÇÃO			
PLANTA DE PRODUÇÃO DE DEPURADORA DE EFLUENTES EM ACARÁ, PARANÁ - BRASIL			
PROJETO DE INSTALAÇÃO			
PROJETO DE CONSTRUÇÃO			
PROJETO DE OPERAÇÃO E MANTENIMENTO			

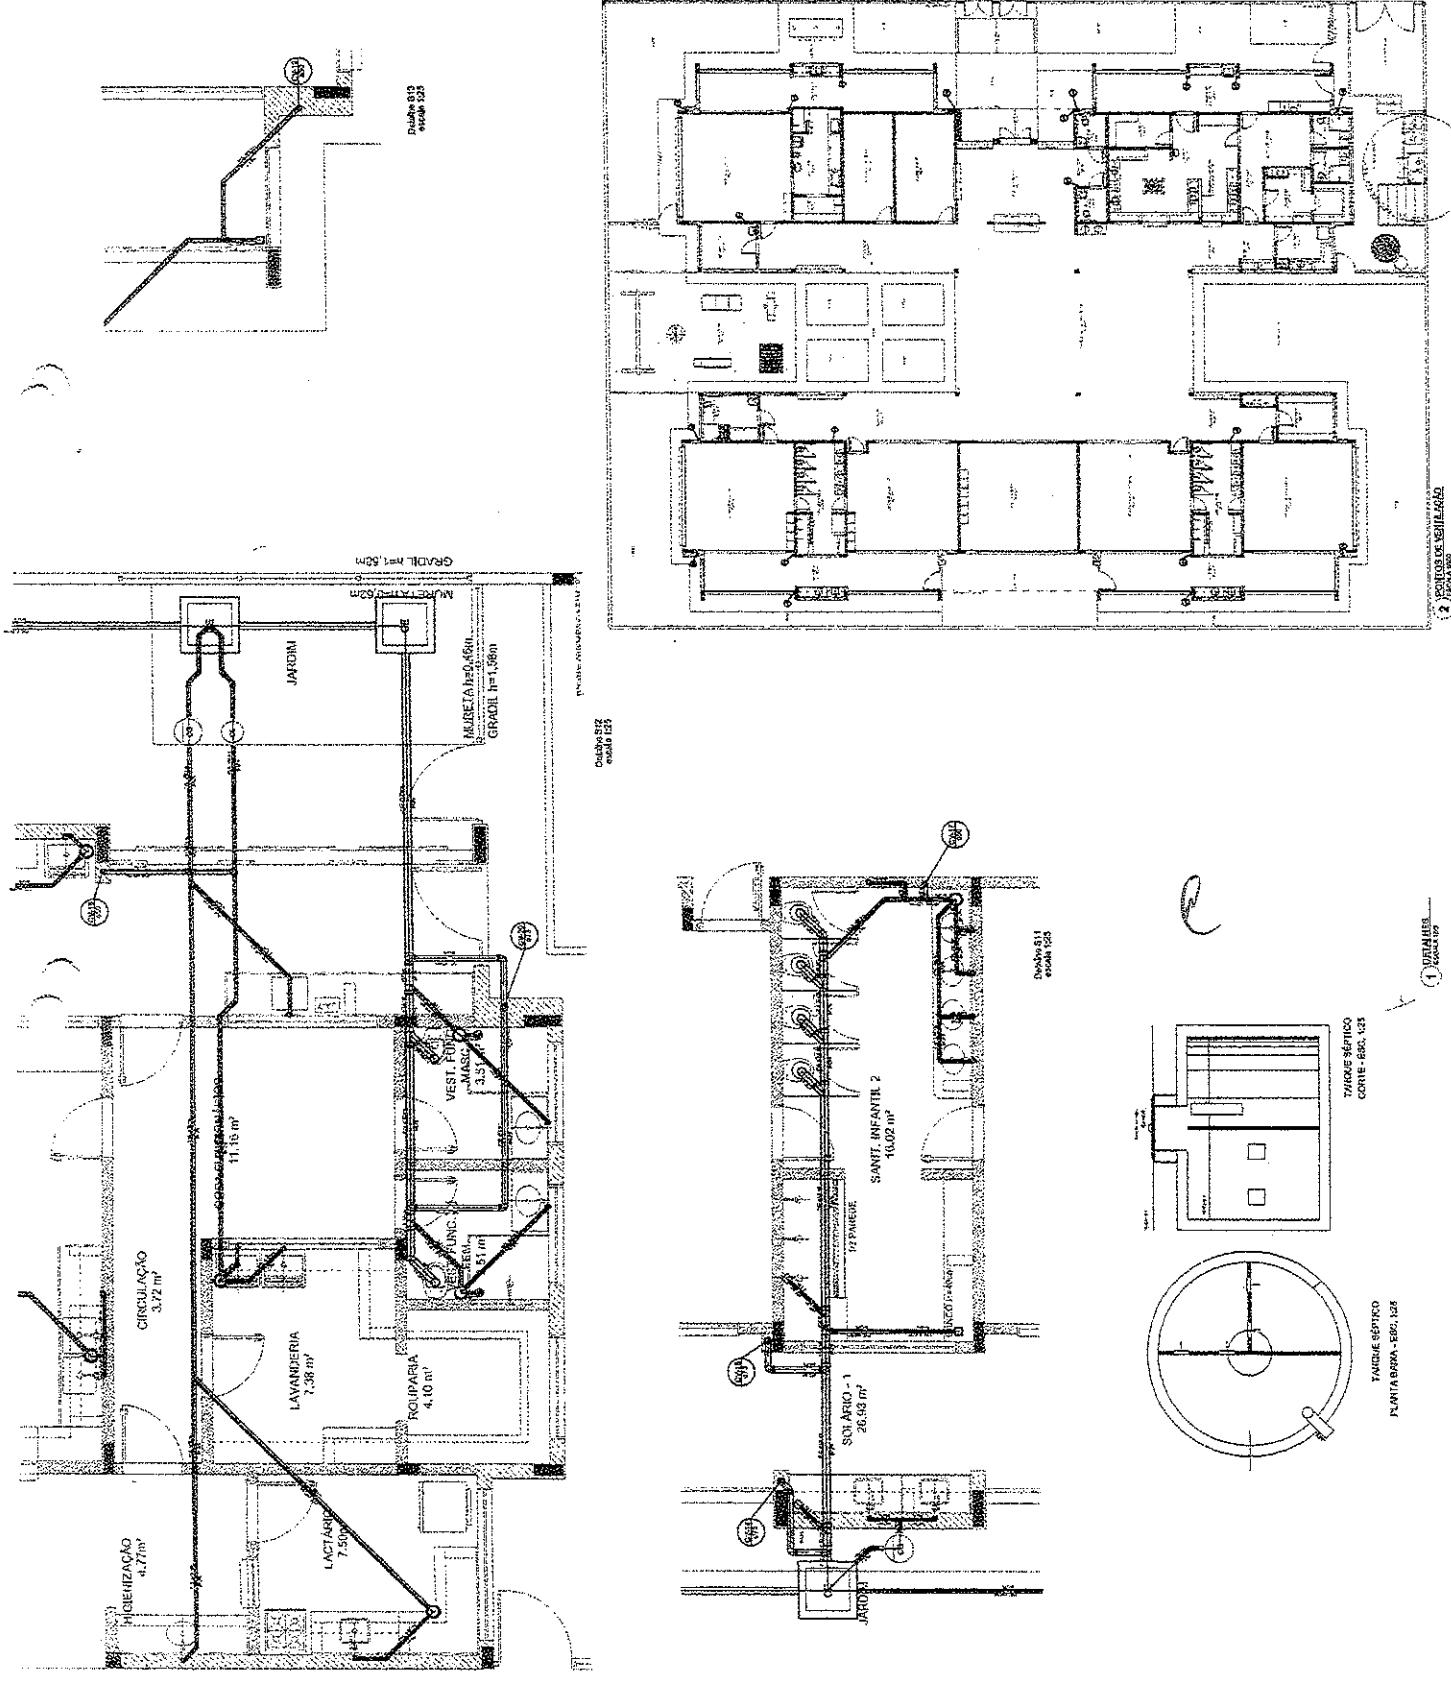

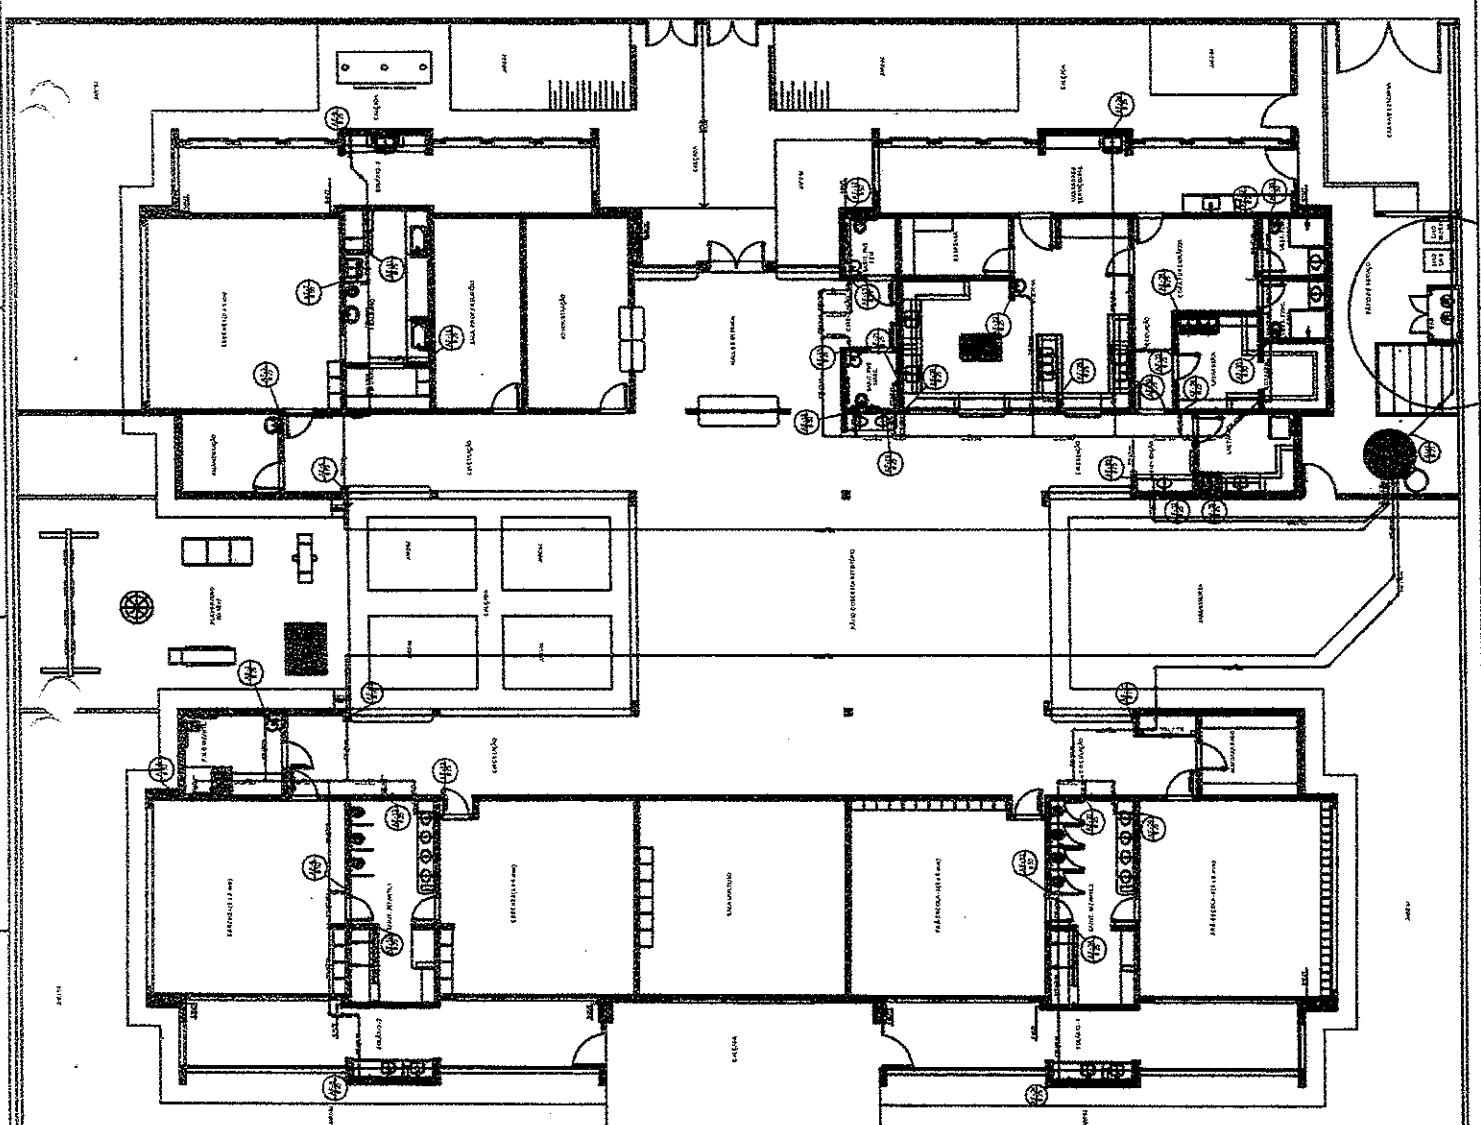

PLANTAE
FESTUCA Vitis

PROJETO PADRÃO - FNE

PREFEITURA MUNICIPAL DE RUSAS
FLS. 806
Rubrica

COMISSÃO DE LICITAÇÃO


PROGRAMA PRONIFACIA - PROJETO TIPO 2

PROJETO DE INSTALAÇÕES

TERRITÓRIO
Cidade: Cachoeira
UF: Bahia
Indicadores: Águas Claras
Áreas de Instalações: Residencial

HAG
Data: 02/08/2018

PLANTA BÁSICA
ESCOLA VS

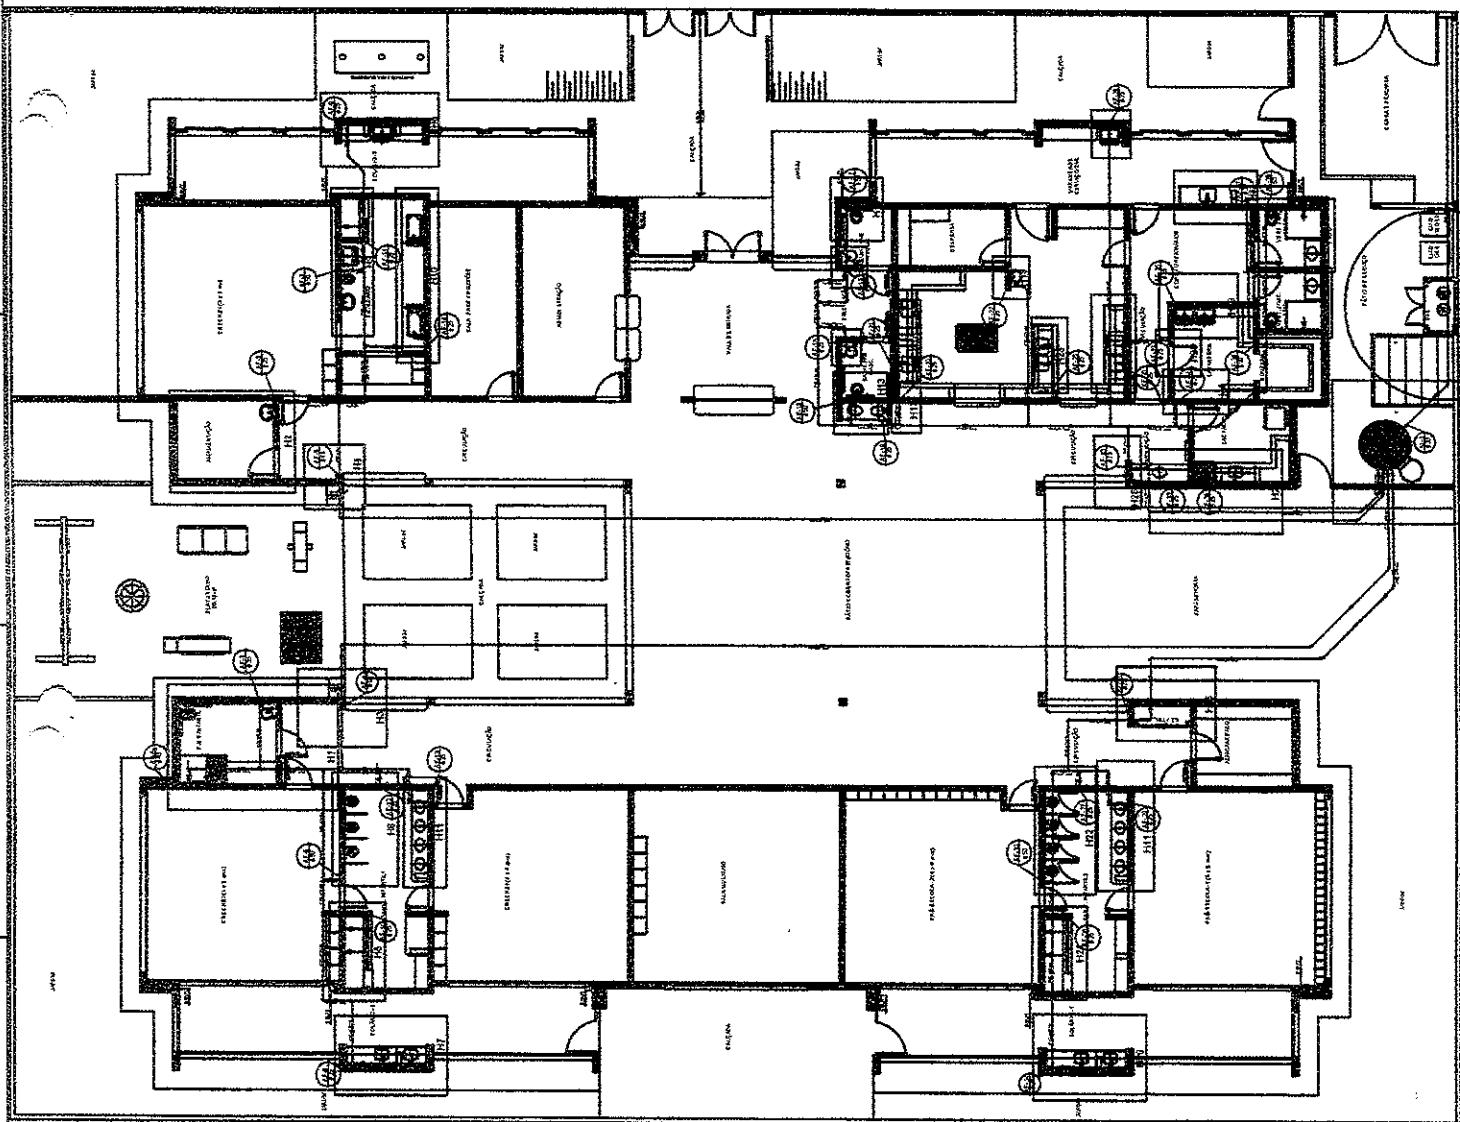

PLANTA BAIXA
ESCALA V/S





NOTAS: EXECUTAR ESTE PROJETO JUNTAMENTE COM O PROJETO INSTRUMENTAL. ANTES DE COLOCAR OS PAINÉIS PREVER PAGAR AS FÁBRICAS. DEPOIS DOS UNIDADES ESTABELECER PELA GRUPO. PARA ATRAI OS CUSTOS IMPREVISTOS E PERDAS REFERENTES AO DESPESO. REPARAR AS DIFERENÇAS. ALTERAÇÕES NESTE PROJETO SOMENTE COM AUTORIZAÇÃO EXPRESA DO FABRICANTE.

ANSWER	
1	1
2	2
3	3
50	50

THE JOURNAL OF CLIMATE

PROJETO PÁTRIA - PRNE	
PROJETISTA:	RODRIGO - VR
DATA:	2005
REF. PROJETO:	PRNE
DETALHAMENTO:	DETALHAMENTO
ASSINATURA:	ASSINATURA

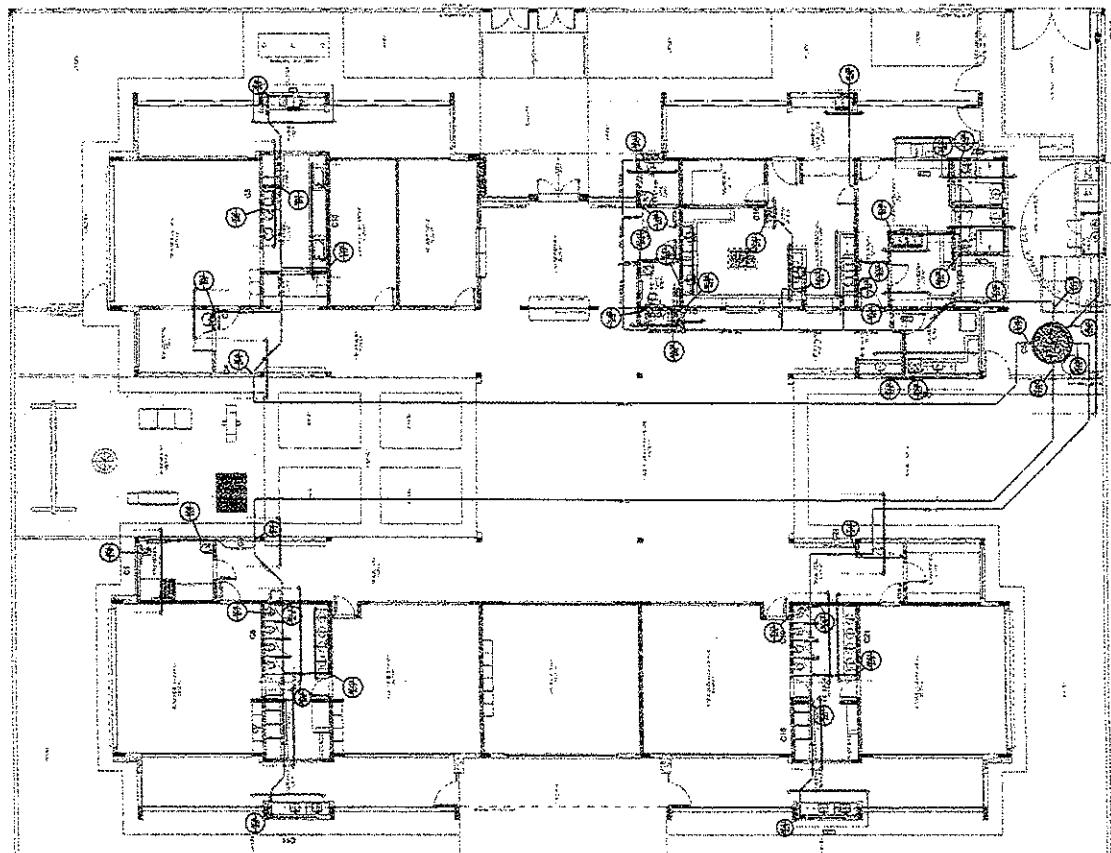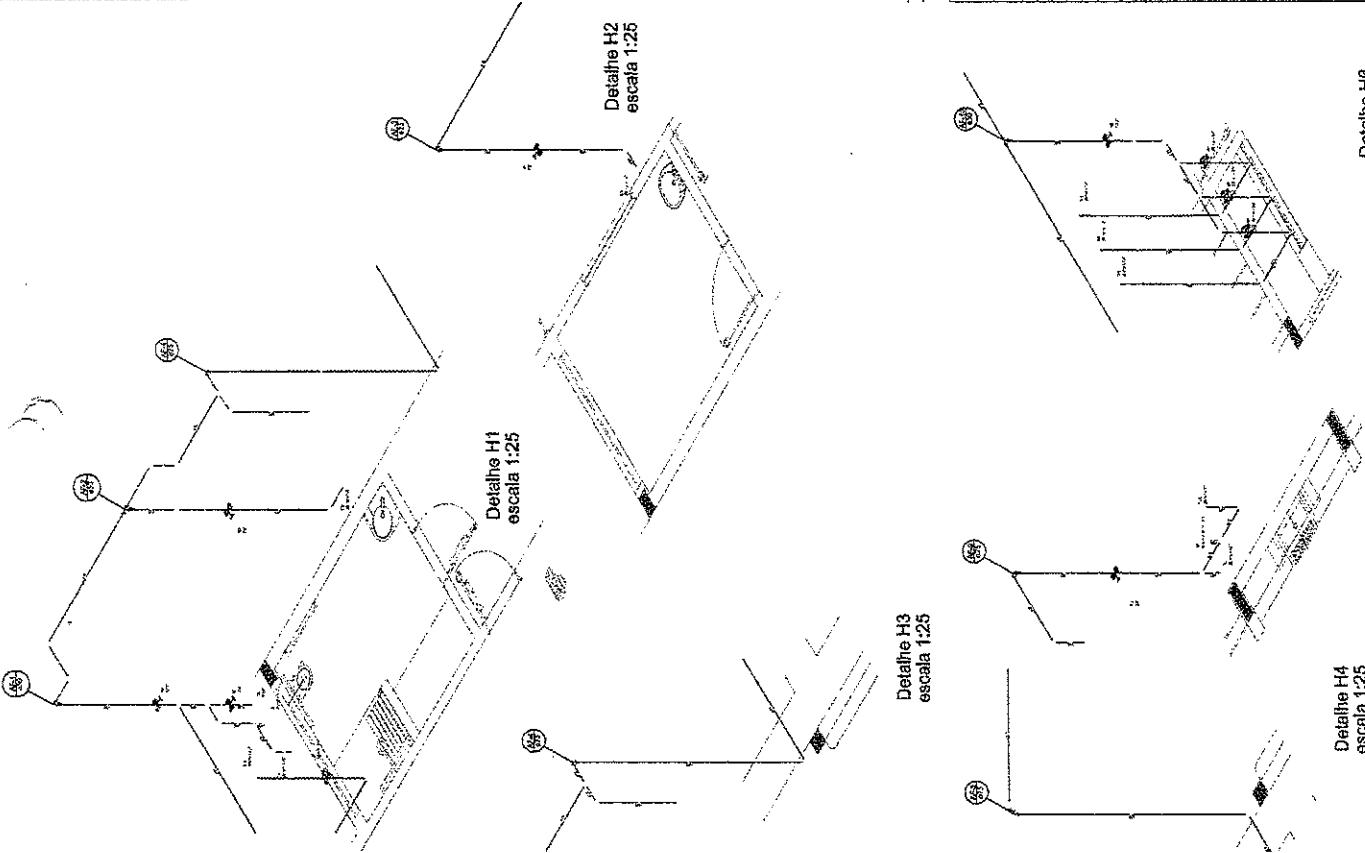

Detalhe H0
escala 1:25


Detailed H6
escala 1:25

Detalhe H4
escala 1:25


LICITAÇÃO PÚBLICA		LICITAÇÃO PÚBLICA																							
 <p>PREFEITURA MUNICIPAL DE RUSSES COMISSÃO DE LICITAÇÃO</p> <p>Rubrica</p>		 <p>FADE</p>																							
<p>NOTAS:</p> <ul style="list-style-type: none"> - EXECUÇÃO DO PROJETO MANTERÉMOS O PROJETO ESTIMULADO; - ANTES DE CONCEDER OS TAREFAS PASSAREM PRIMEIRAMENTE AS TUBULAÇÕES, - DENTRO DOS DIAS 15 DA RECEBIDA A FOLHA DE PREÇOS. - PARA ACESSO DAS TAREFAS INDIVIDUAIS VERIFICAR PARTE DO DOCUMENTO MENSAL DESCRITIVO. - ASSENTOES NESTE PUNTO O GESTOR COM AUTORIZAÇÃO EXPRESA DO FIORE. <p>REFERÊNCIAS:</p> <ul style="list-style-type: none"> - MATERIAIS DESCRIÇÃO E ESPECIFICAÇÕES TÉCNICAS; - PESQUISA DE QUANTITATIVOS. 		<p>PROJETO PÚBLICO - FIORE</p> <table border="1"> <tr> <td>PROJETO:</td> <td>CONCEPÇÃO, PROJETO, EXECUÇÃO, MANUTENÇÃO E REPARO DE SISTEMAS DE DRENAGEM PLUVIAL</td> </tr> <tr> <td>PROJETISTA:</td> <td>FADE</td> </tr> <tr> <td>VALOR:</td> <td>1.000.000,00</td> </tr> <tr> <td>PERÍODO:</td> <td>01/01/2014 - 31/12/2014</td> </tr> <tr> <td>VALOR UNITÁRIO:</td> <td>1.000,00</td> </tr> <tr> <td>VALOR TOTAL:</td> <td>1.000.000,00</td> </tr> </table> <p>PROGRAMA PESQUISAS - PROJETO TIPO 2</p> <table border="1"> <tr> <td>TIPO:</td> <td>PROJETO DE INDUSTRIALIZADO</td> </tr> <tr> <td>VALOR:</td> <td>1.000.000,00</td> </tr> <tr> <td>VALOR UNITÁRIO:</td> <td>1.000,00</td> </tr> <tr> <td>PERÍODO:</td> <td>01/01/2014 - 31/12/2014</td> </tr> <tr> <td>VALOR TOTAL:</td> <td>1.000.000,00</td> </tr> </table>		PROJETO:	CONCEPÇÃO, PROJETO, EXECUÇÃO, MANUTENÇÃO E REPARO DE SISTEMAS DE DRENAGEM PLUVIAL	PROJETISTA:	FADE	VALOR:	1.000.000,00	PERÍODO:	01/01/2014 - 31/12/2014	VALOR UNITÁRIO:	1.000,00	VALOR TOTAL:	1.000.000,00	TIPO:	PROJETO DE INDUSTRIALIZADO	VALOR:	1.000.000,00	VALOR UNITÁRIO:	1.000,00	PERÍODO:	01/01/2014 - 31/12/2014	VALOR TOTAL:	1.000.000,00
PROJETO:	CONCEPÇÃO, PROJETO, EXECUÇÃO, MANUTENÇÃO E REPARO DE SISTEMAS DE DRENAGEM PLUVIAL																								
PROJETISTA:	FADE																								
VALOR:	1.000.000,00																								
PERÍODO:	01/01/2014 - 31/12/2014																								
VALOR UNITÁRIO:	1.000,00																								
VALOR TOTAL:	1.000.000,00																								
TIPO:	PROJETO DE INDUSTRIALIZADO																								
VALOR:	1.000.000,00																								
VALOR UNITÁRIO:	1.000,00																								
PERÍODO:	01/01/2014 - 31/12/2014																								
VALOR TOTAL:	1.000.000,00																								



- EXECUTIVAS:
- ANTES DE DENTRO O
- PARA ALIMENTAR LA MENTALIDAD
- ALTERACIONES FISICAS
- REFERENCIAS
- MEMORIAS
- SENSACIONES

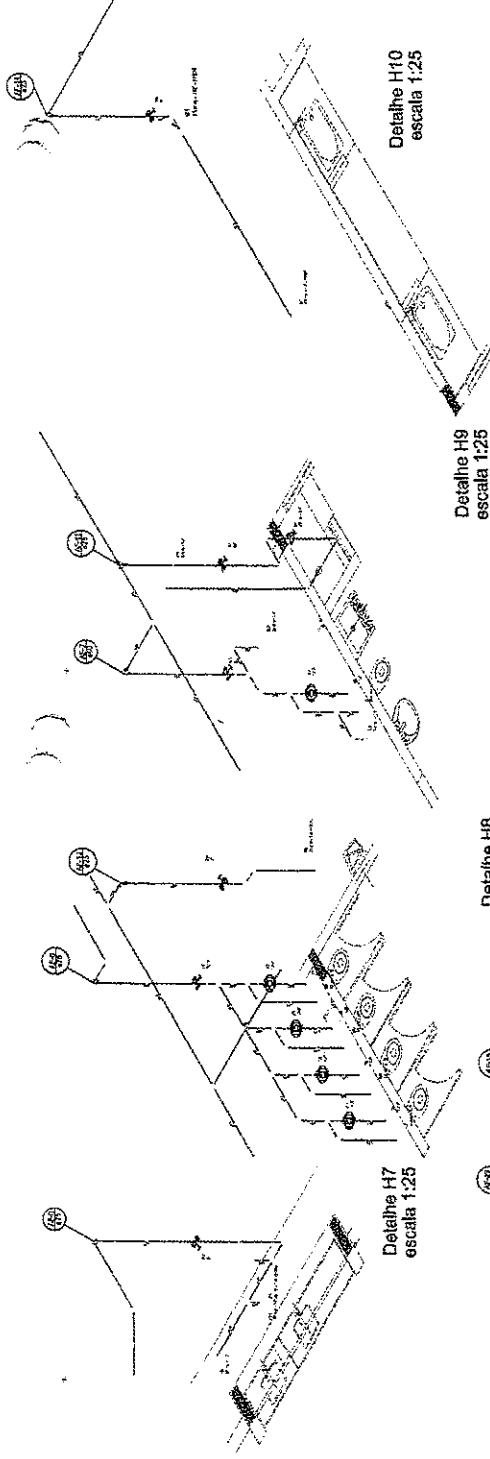


Detalle H10
escala 1:25

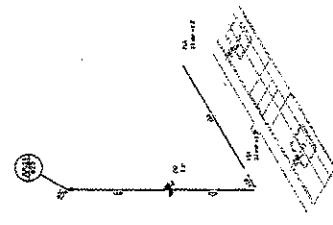


Detalles H18
escala 1:25




Detalhe H16
escala 1:25

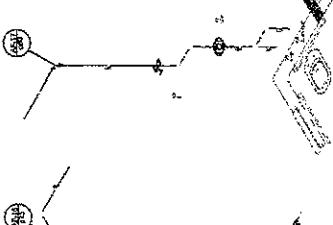




Detailed
escala

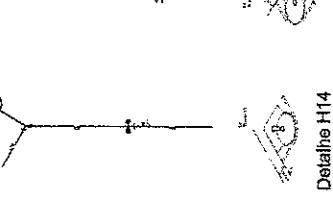



תְּבִיבָה וְעַמְּקָמָה

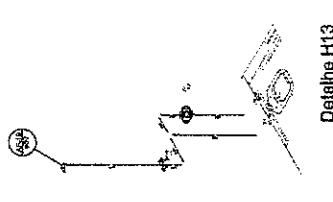



27

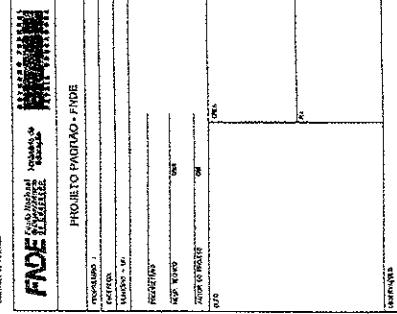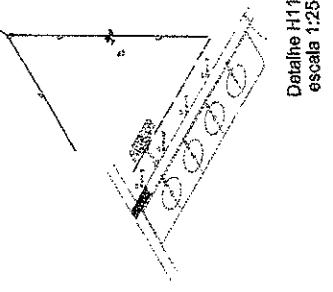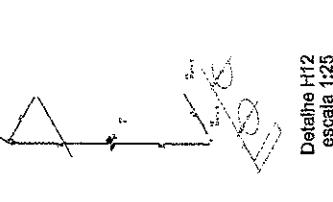

Detaile H23
escala 1:25

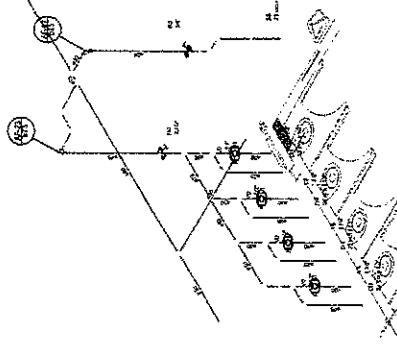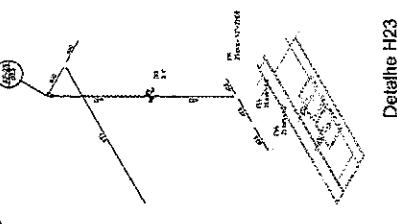


Detailheft H21

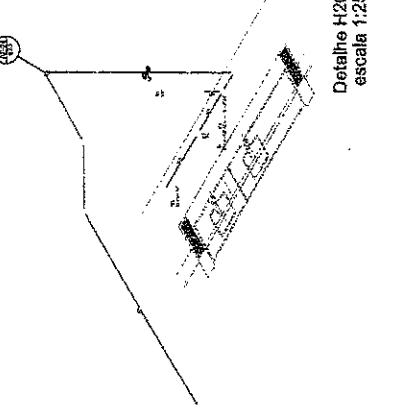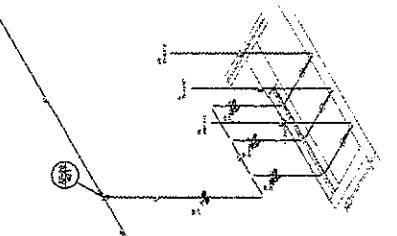

NAME	ADDRESS	TELEPHONE	TYPE OF BUSINESS	AMOUNT	TERM	INTEREST RATE	COLLATERAL	APPROVAL
John Doe	123 Main Street	555-1234	Hardware Store	\$5,000	1 year	8%	Inventory	Pending
Jane Smith	456 Elm Street	555-2345	Clothing Store	\$3,000	6 months	7%	Merchandise	Approved
Bob Johnson	789 Oak Street	555-3456	Automobile Repair	\$2,000	3 months	6%	Tools	Pending
Susan Williams	101 Pine Street	555-4567	Restaurant	\$4,000	12 months	9%	Real Estate	Pending
Mike Brown	123 Main Street	555-5678	Plumbing Services	\$1,500	1 month	5%	Equipment	Approved
Carol Green	456 Elm Street	555-6789	Bookstore	\$2,500	9 months	8%	Books	Pending
David White	789 Oak Street	555-7890	Computer Repair	\$1,000	6 months	6%	Software	Pending
Eve Black	101 Pine Street	555-8901	Art Studio	\$1,800	4 months	7%	Artwork	Pending
Frank Grey	123 Main Street	555-9012	Landscaping Services	\$1,200	3 months	5.5%	Equipment	Approved
Gwen Red	456 Elm Street	555-0123	Janitorial Services	\$800	1 month	4.5%	Equipment	Pending
Hank Blue	789 Oak Street	555-1234	Delivery Service	\$600	1 month	4.5%	Equipment	Pending
Ivy Green	101 Pine Street	555-2345	Childcare Center	\$1,000	12 months	9%	Equipment	Pending
Jack Purple	123 Main Street	555-3456	Auto Detailing	\$500	1 month	4.5%	Equipment	Pending
Karen Orange	456 Elm Street	555-4567	Pet Grooming	\$400	1 month	4.5%	Equipment	Pending
Liam Yellow	789 Oak Street	555-5678	Food Delivery	\$300	1 month	4.5%	Equipment	Pending
Mia Pink	101 Pine Street	555-6789	House Cleaning	\$200	1 month	4.5%	Equipment	Pending
Nate Brown	123 Main Street	555-7890	Car Wash	\$100	1 month	4.5%	Equipment	Pending
Oscar Grey	456 Elm Street	555-8901	Delivery Driver	\$100	1 month	4.5%	Equipment	Pending
Perry Blue	789 Oak Street	555-9012	Delivery Driver	\$100	1 month	4.5%	Equipment	Pending
Quinn Green	101 Pine Street	555-0123	Delivery Driver	\$100	1 month	4.5%	Equipment	Pending
Riley Purple	123 Main Street	555-1234	Delivery Driver	\$100	1 month	4.5%	Equipment	Pending
Sophie Orange	456 Elm Street	555-2345	Delivery Driver	\$100	1 month	4.5%	Equipment	Pending
Taylor Yellow	789 Oak Street	555-3456	Delivery Driver	\$100	1 month	4.5%	Equipment	Pending
Ulysses Pink	101 Pine Street	555-4567	Delivery Driver	\$100	1 month	4.5%	Equipment	Pending
Vivian Brown	123 Main Street	555-5678	Delivery Driver	\$100	1 month	4.5%	Equipment	Pending
Wade Grey	456 Elm Street	555-6789	Delivery Driver	\$100	1 month	4.5%	Equipment	Pending
Xavier Blue	789 Oak Street	555-7890	Delivery Driver	\$100	1 month	4.5%	Equipment	Pending
Yara Green	101 Pine Street	555-8901	Delivery Driver	\$100	1 month	4.5%	Equipment	Pending
Zane Purple	123 Main Street	555-9012	Delivery Driver	\$100	1 month	4.5%	Equipment	Pending

NOVA:
- ENCONTRO DE Poderes FEDERATIVOS E ESTADUAIS;
- ATUA NO CONCILIO PÚBLICO PASSANDO AS TUBULAÇÕES,
DEIXANDO A ESTADUAIS E ESTACIONAMENTOS PRAIA DA RUA 14;
- PRAIA ATUALIZADA PÓS-PORTEIRAS; PARQUE ECOLÓGICO;
- MUNICÍPIO SEDENTO;
- ALTERAÇÃO NA PRAIA DO SONHADOR COM A INCLUSÃO DE PRAIA DE
PRAIA;
- MEMÓRIA, HERANÇA E EXPEDIÇÕES HISTÓRICAS.

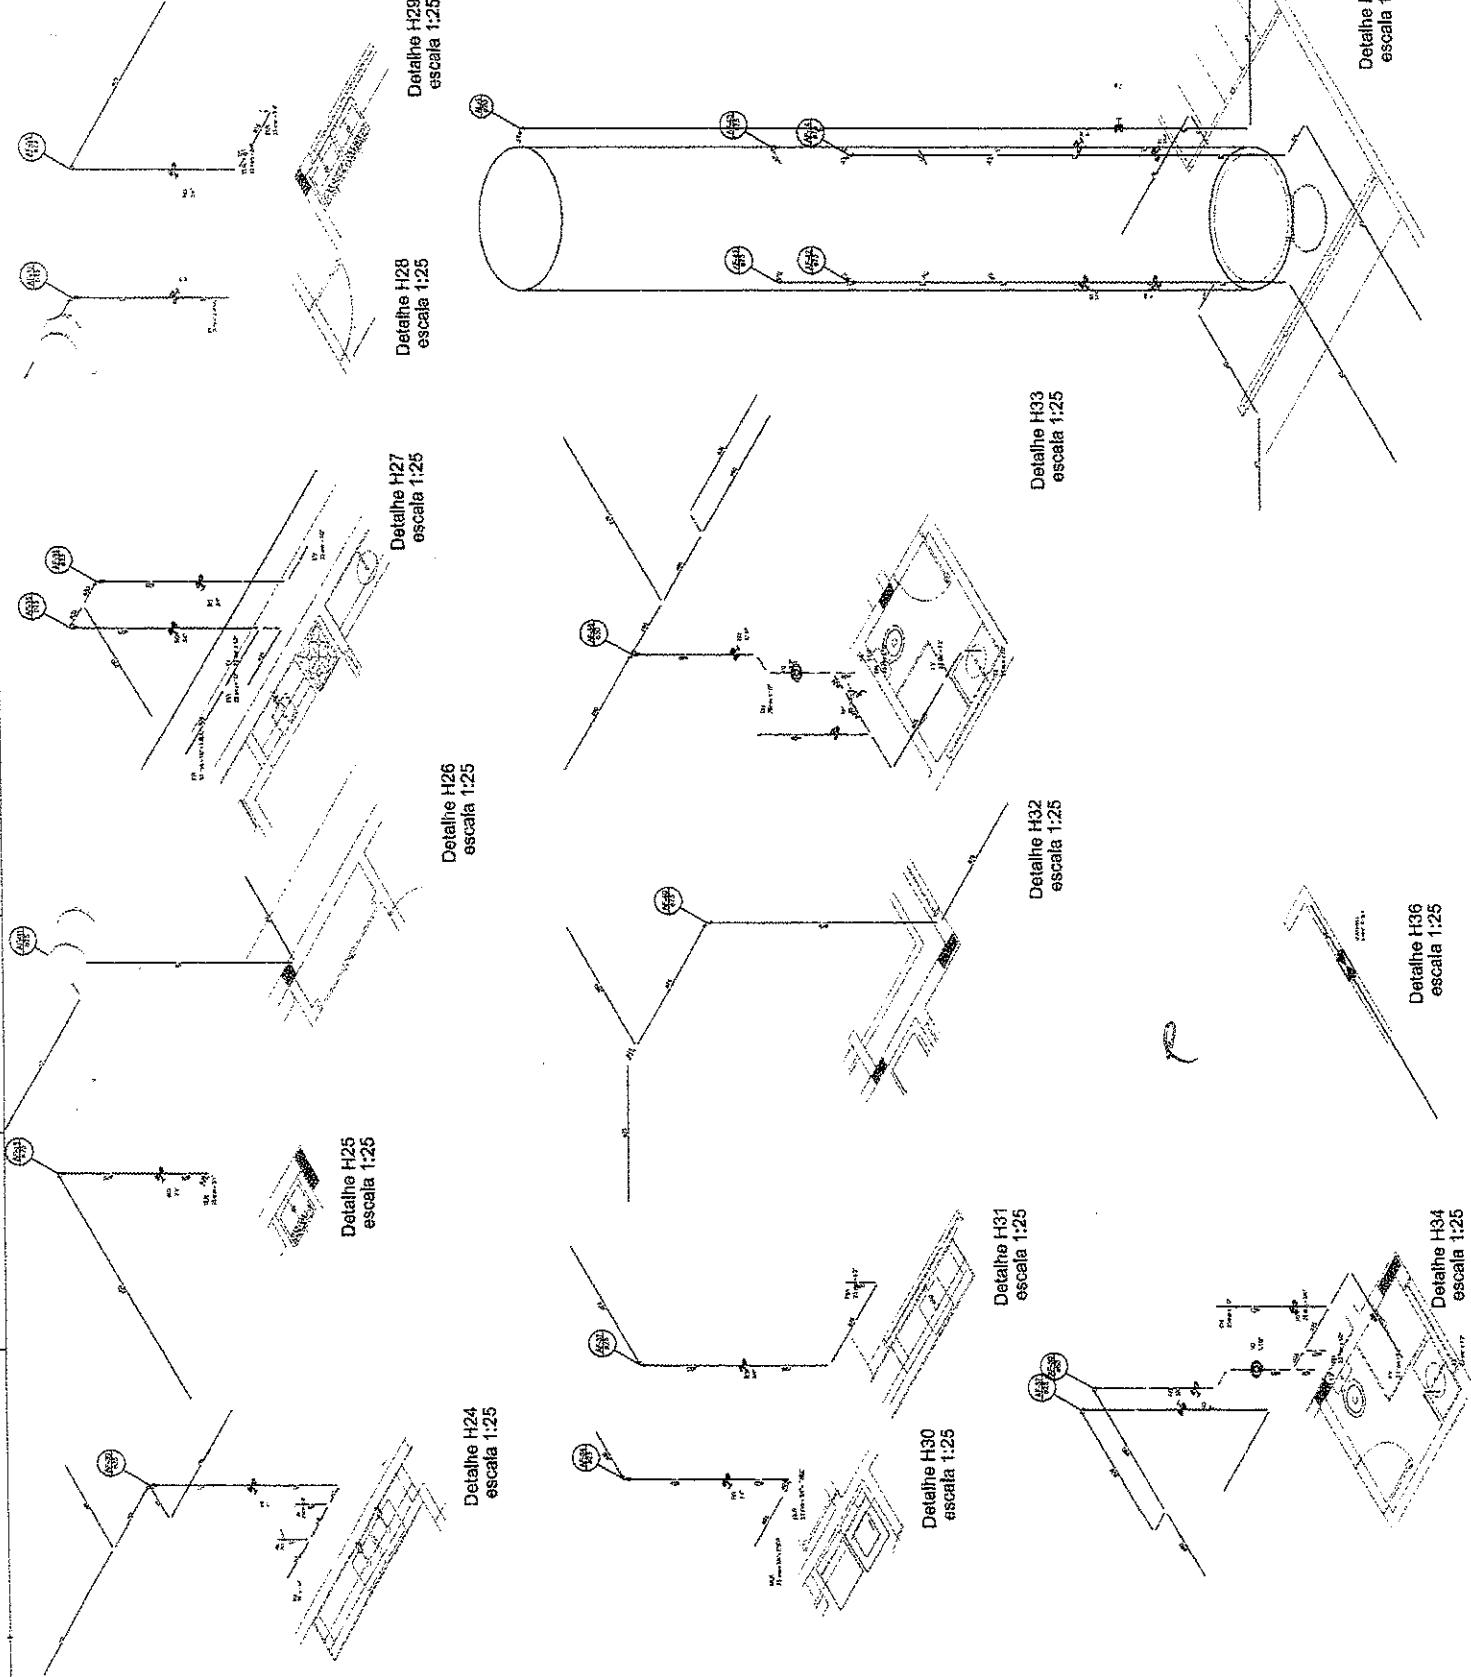

1 PLANTA DA CONSTRUÇÃO-CESTA

2 PLANTA DA CONSTRUÇÃO-TRAVESSORAS

3 PLANTA - PLANTAS INDUSTRIAS

NOTAS:

- EXECUTAR OS PROJETOS DURANTE COM O PARETE ESTRUTURAL.
- ANTES DA CONSTRUÇÃO FAZER A ALTAÇÃO PARA AS SUBSTÂNCIAS, DENTRO DOS BLOQUES ESTABELECIDOS PELOS FOLHOS.
- ALTAÇÕES NESTE PROJETO SÓMEO CONSIDERAÇÃO EXPRESA DO PROJETO.
- REFERÊNCIA:
- NENHUMA DESCRIMO A ESPECIFICAÇÕES TÉCNICAS.
- PADRÃO DE MONTAGEM.

PROJETO PADRÃO - PRIDE

PREFEITURA MUNICIPAL DE RIBAS

Rubrica

PREFEITURA MUNICIPAL DE RIBAS

COMISSÃO DE LICITAÇÃO

FLS

HAP

PROGRAMA UFRN/FACINA - PROJETO TIPO 2


PROJETO DE INSTITUIÇÕES

PARQUE INDUSTRIAL


FONTE: COTATENE TRANSFOR

DATA: 06/08/2010

VERSÃO: 01

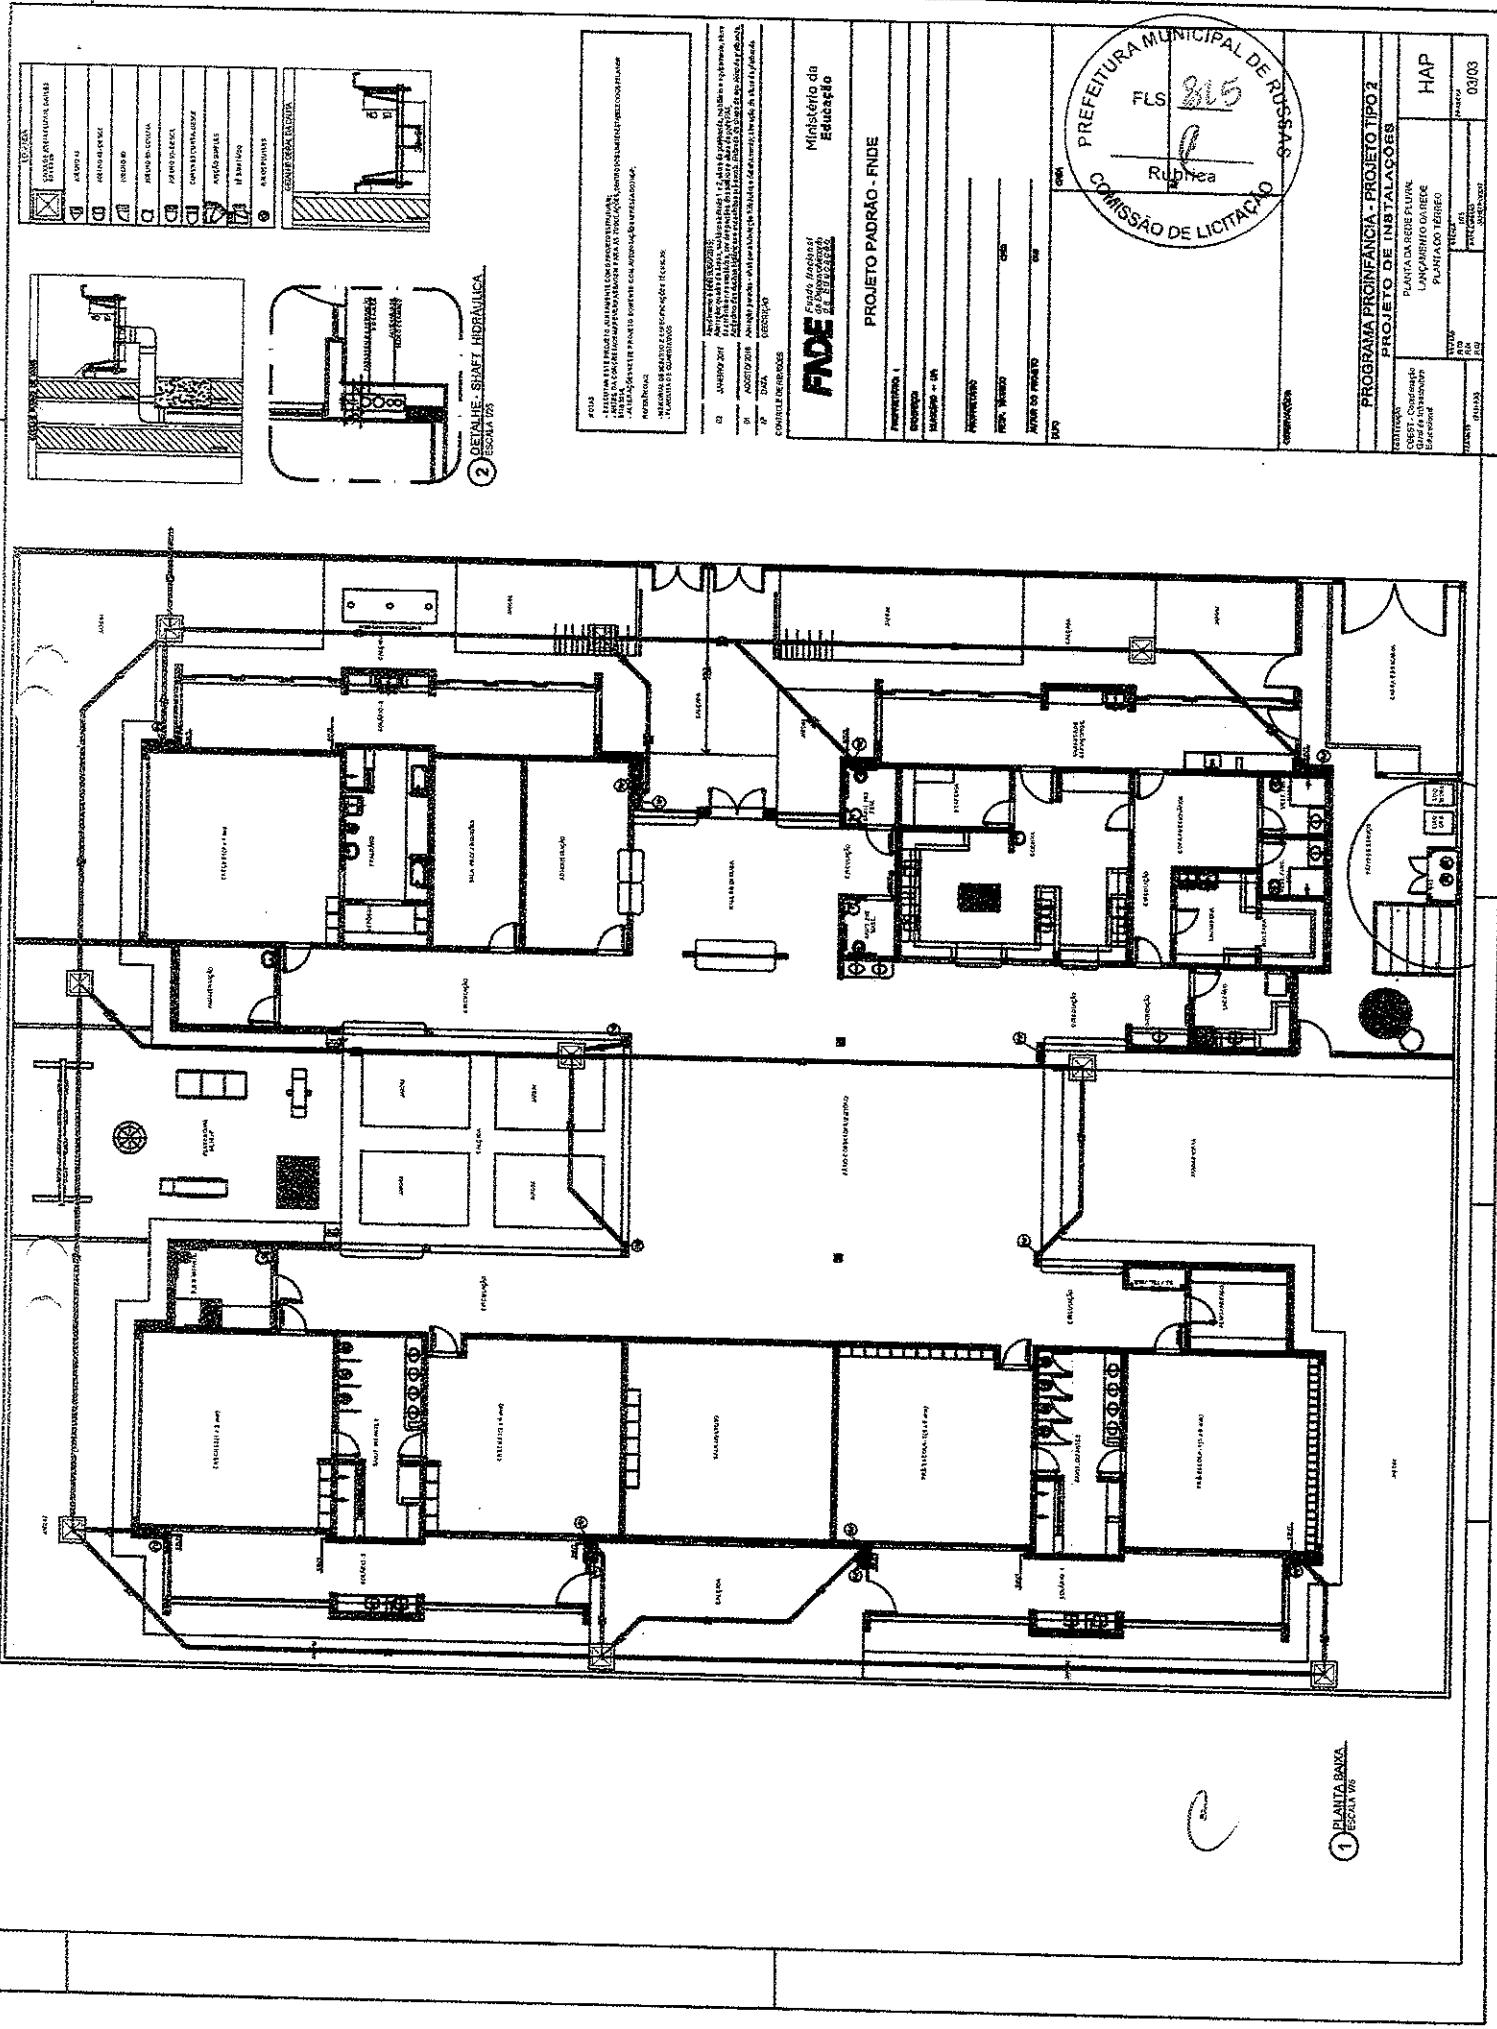


ENONCIOS, DISCERNIMENTO E ESPECIFICAÇÕES TÉCNICAS

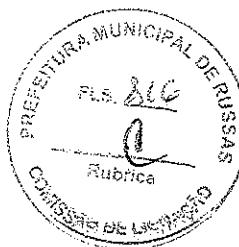


PROJETO PADRÃO - FNUC


	X

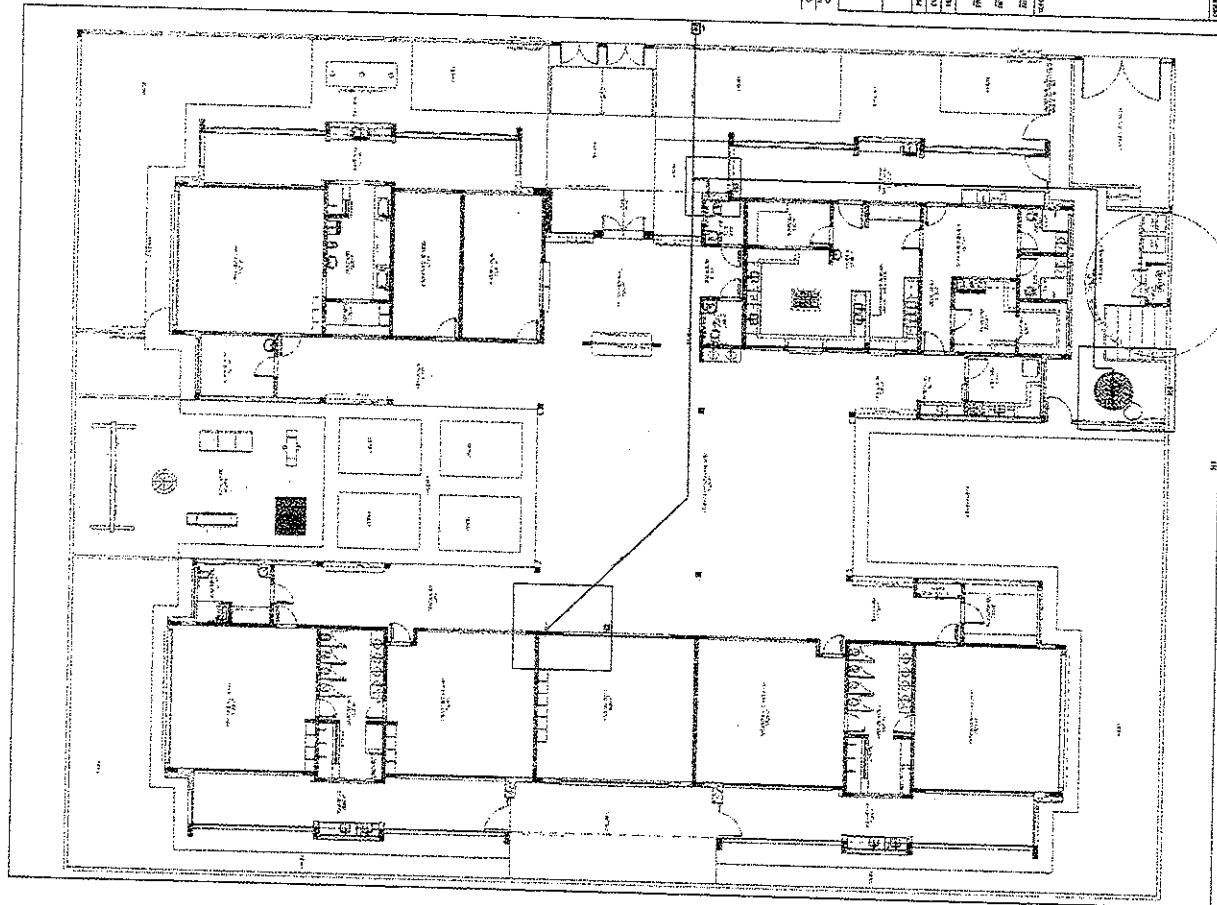

२ विश्वामित्र

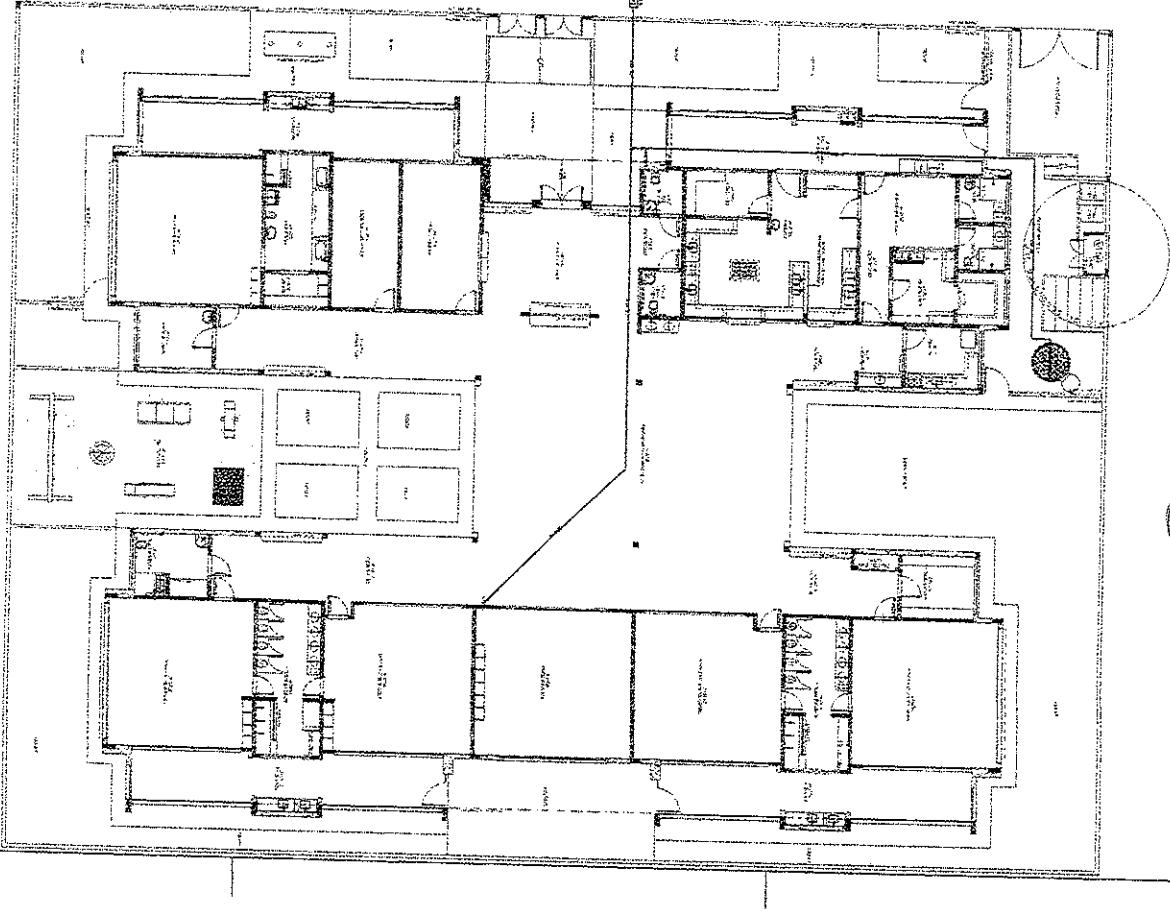

PLANTA DEL VINCIMENTO BARBERI
EPIKARIA

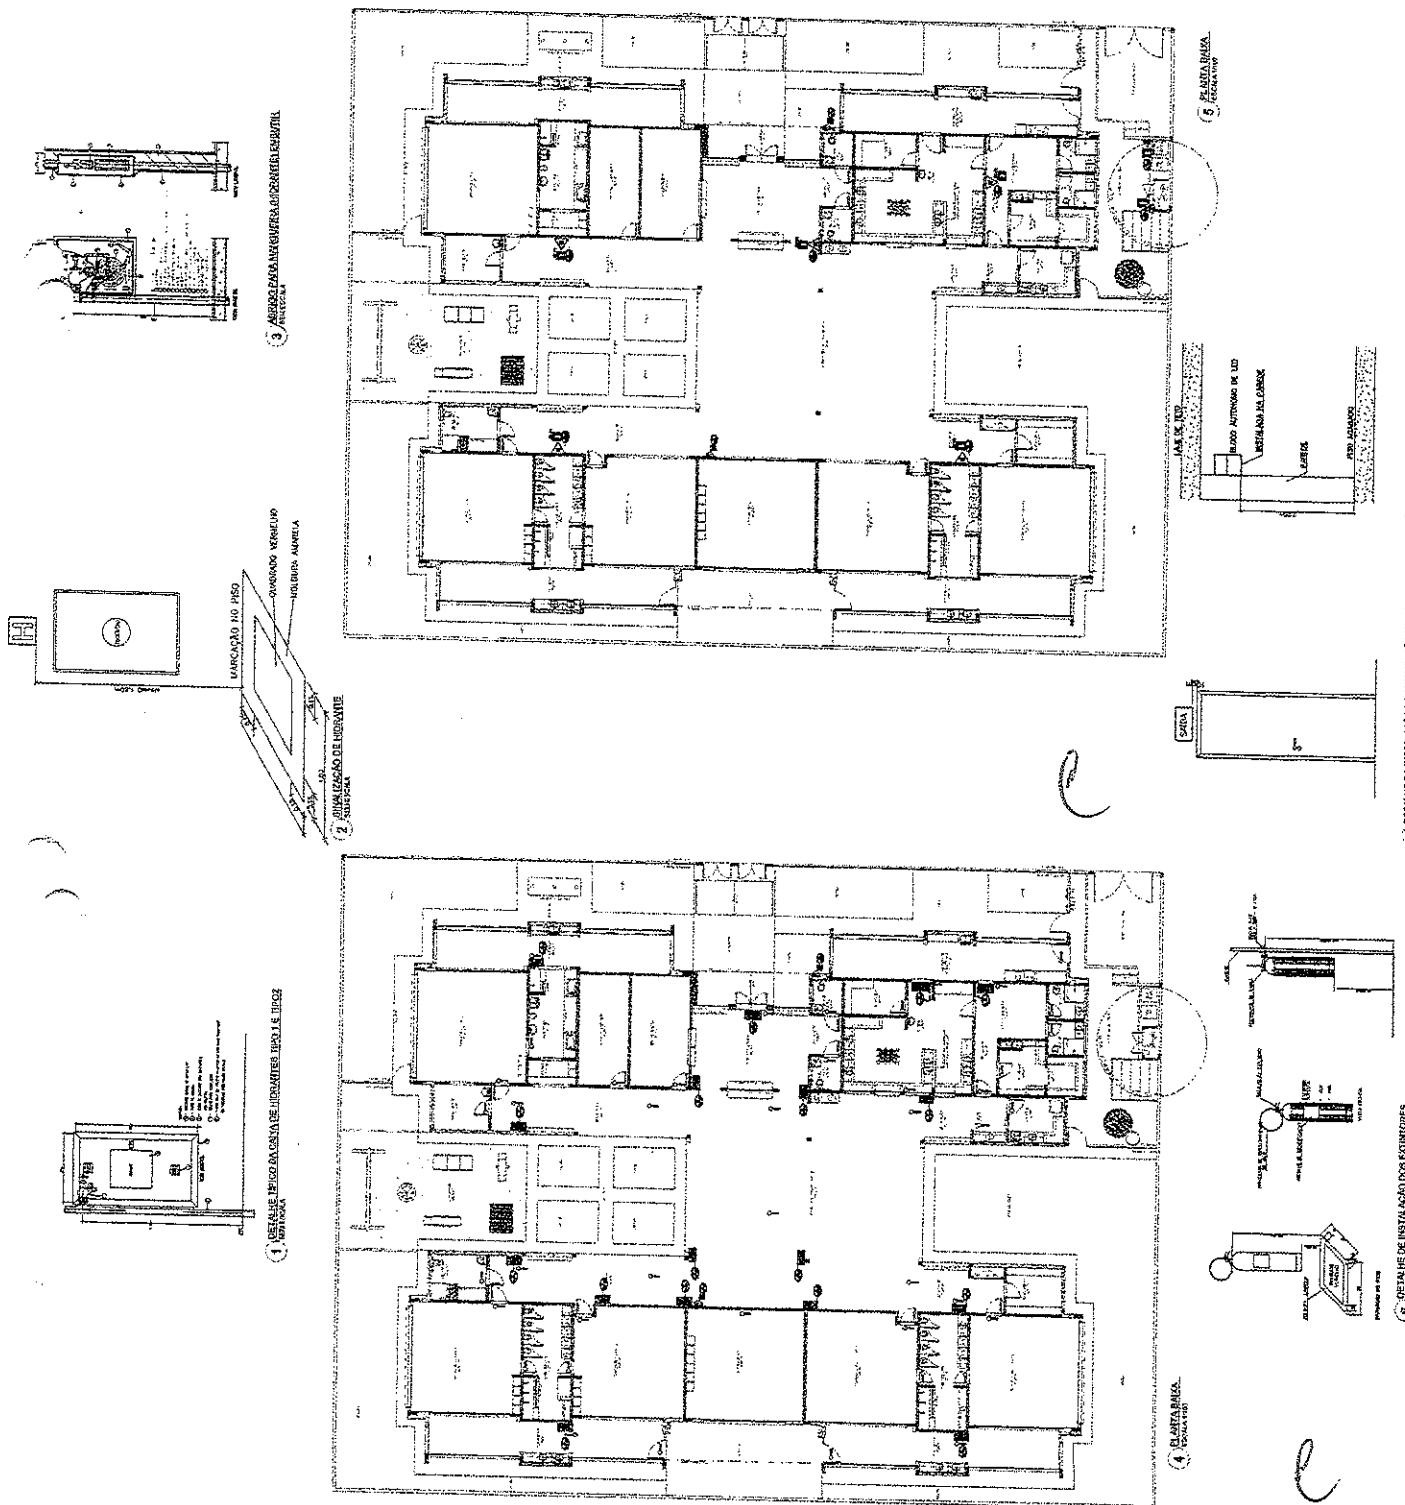

MORSE'S VACCINES DEBATED

SE ACERTOU! O CLUBE DE ESTUDANTES DA UFSCAR CONSEGUE INCLUIR NA SUA LINHA DE PRODUTOS UMA TINTA ESPECIAL PARA PINTAR MÓveis. A TINTA É CHAMADA DE "TINTA DO FUTURO" E SERÁ VENDIDA NO PREÇO DE R\$ 100,00. A TINTA É COMPROMISSADA COM O MEIO AMBIENTAL, POIS CONTEM 50% DE POLÍMERO DE CAFEÍNA, QUE É UM SUBSTÂNCIA NATURAL, MUITO NESTA HORA, VENDIDA NO MERCADO. A TINTA É TAMBÉM COMPROMISSADA COM A SAÚDE, POIS NÃO CONTÉM NENHUMA SUBSTÂNCIA QUÍMICA. A TINTA É TAMBÉM COMPROMISSADA COM A SUSTENTABILIDADE, POIS É FEITA DE MATERIAL RECICLADO. A TINTA É TAMBÉM COMPROMISSADA COM A INNOVAÇÃO, POIS É A PRIMEIRA TINTA DO MUNDO A TER ESTA PROPRIEDADE. A TINTA É TAMBÉM COMPROMISSADA COM A SUSTENTABILIDADE, POIS É FEITA DE MATERIAL RECICLADO. A TINTA É TAMBÉM COMPROMISSADA COM A INNOVAÇÃO, POIS É A PRIMEIRA TINTA DO MUNDO A TER ESTA PROPRIEDADE.

De forma similar, el desarrollo de recursos y resultados de la transformación en la estrategia de crecimiento de las empresas se basa en la identificación de las necesidades y deseos de los consumidores y en la formulación de estrategias para satisfacerlos. La estrategia de crecimiento es una estrategia que busca aumentar la participación de mercado de la empresa, aumentar la rentabilidad de sus operaciones y mejorar su posición competitiva en el mercado. La estrategia de crecimiento se basa en la identificación de las necesidades y deseos de los consumidores y en la formulación de estrategias para satisfacerlos. La estrategia de crecimiento se basa en la identificación de las necesidades y deseos de los consumidores y en la formulación de estrategias para satisfacerlos.

DIFRAÇÃO (DISTORÇÃO) DE SUPERFÍCIAS DO GLP

QUINTO A LOCALIZAÇÃO (1) DE SUPERFÍCIAS:
QUINTO A FORMA DE BURINHOS;
QUINTO A NATUREZA DA SUPERFÍCIE;
QUINTO A TERRA NO VÉRTICE;
QUINTO ANO MANEIRA TRANSPORTAR-SE;
QUINTO AO ARABÊCHICO: INCACADA.

PERÍODOS DE 1^º E 2^º ENIGMAS - NO IMPA

NEDEI PIRANARA: ENTRE RUAZINHA DE 1^º E 2^º ENIGMA;

NEDE ESCONTRADA - ANEXO REGULATÓRIO 2 - ESTADO 2 - N-SPS

ITENS:

O DIREITO DE PRODUZIR ADAPTOS TECNICAMENTE CONFORME AS ENERGIAS DO CORPO HUMANO E A SUA FUNÇÃO.

O DIREITO DE PRODUZIR ALIMENTARIA SATEFADADA ATÉ A ARROVADA E, ANTES ESTA, INCLUI NOSSA SISTEMA - ANEXO: NOVO PROJETO ENVIANDO OS ENERGIRONES RESPONSABEIS PELOS DESFECHAMENTOS.

16	APROVADO	Comissão de Documentação e Pesquisa
17	REPROVADO	Comissão de Artes Plásticas
18	ABANDONADO	Comissão de Artes Cênicas
19	RECOLHIMENTO	Comissão de Artes Musicais
20	DIAVIA	Comissão de Artes Cênicas
21	CONTROLE DE REDES	Comissão de Artes Cênicas

ENDE Fundação Nacional do Desporto e do Esporte
Ministério das
Relações Exteriores
Governo Federal







A circular stamp with the text "PREFEITURA MUNICIPAL DE SÃO PAULO" around the top edge and "COMISSÃO DE ELEIÇÃO" at the bottom. The center contains the date "1930".


A circular stamp with the text "AYUNTAMIENTO DE RUSAS" around the perimeter and "8/1/23" in the center.

PROGRAMA PROINFÂNCIA - PROJETO TIPO 2			
PROJETO DE INSTALAÇÕES			
INSTALAÇÕES		HGC	
CNAE/GAS		REVISÃO	
DETAHAMENTO		01/01	
PROJETO	DETALHAMENTO	DATA PEGADA	DATA PEGADA
1ST - Coordenadoria de Infraestrutura e Logística	PROJETO ALTAIR	00/00/0000	00/00/0000

ELEGENDA


Digitized by srujanika@gmail.com

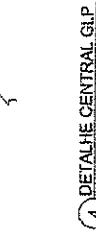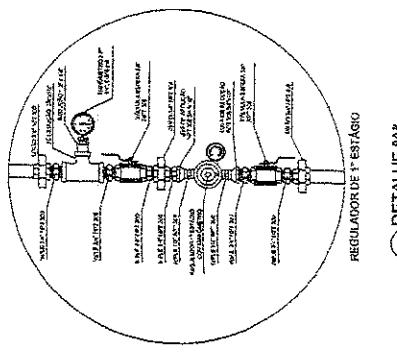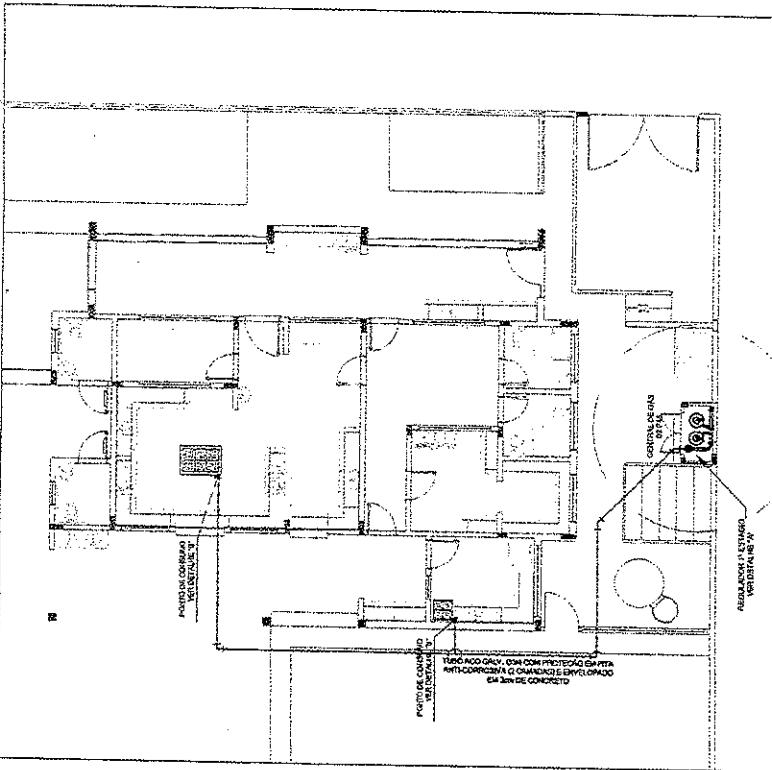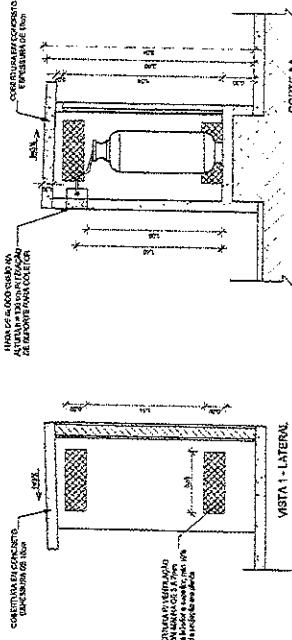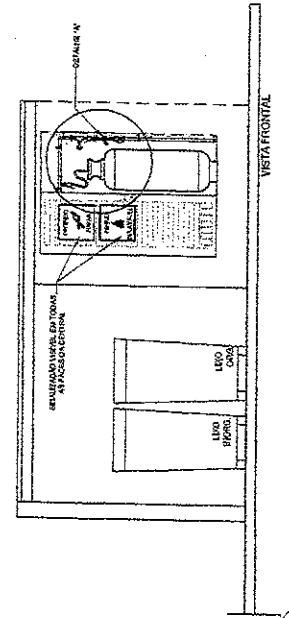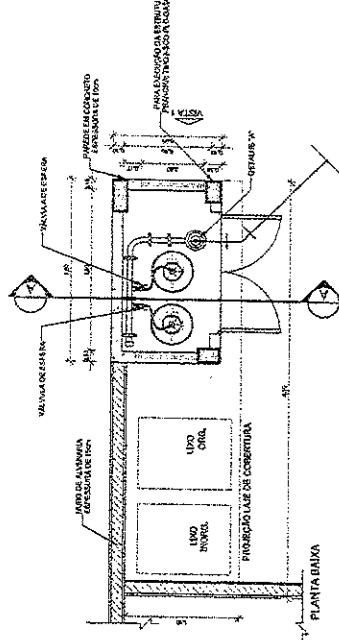

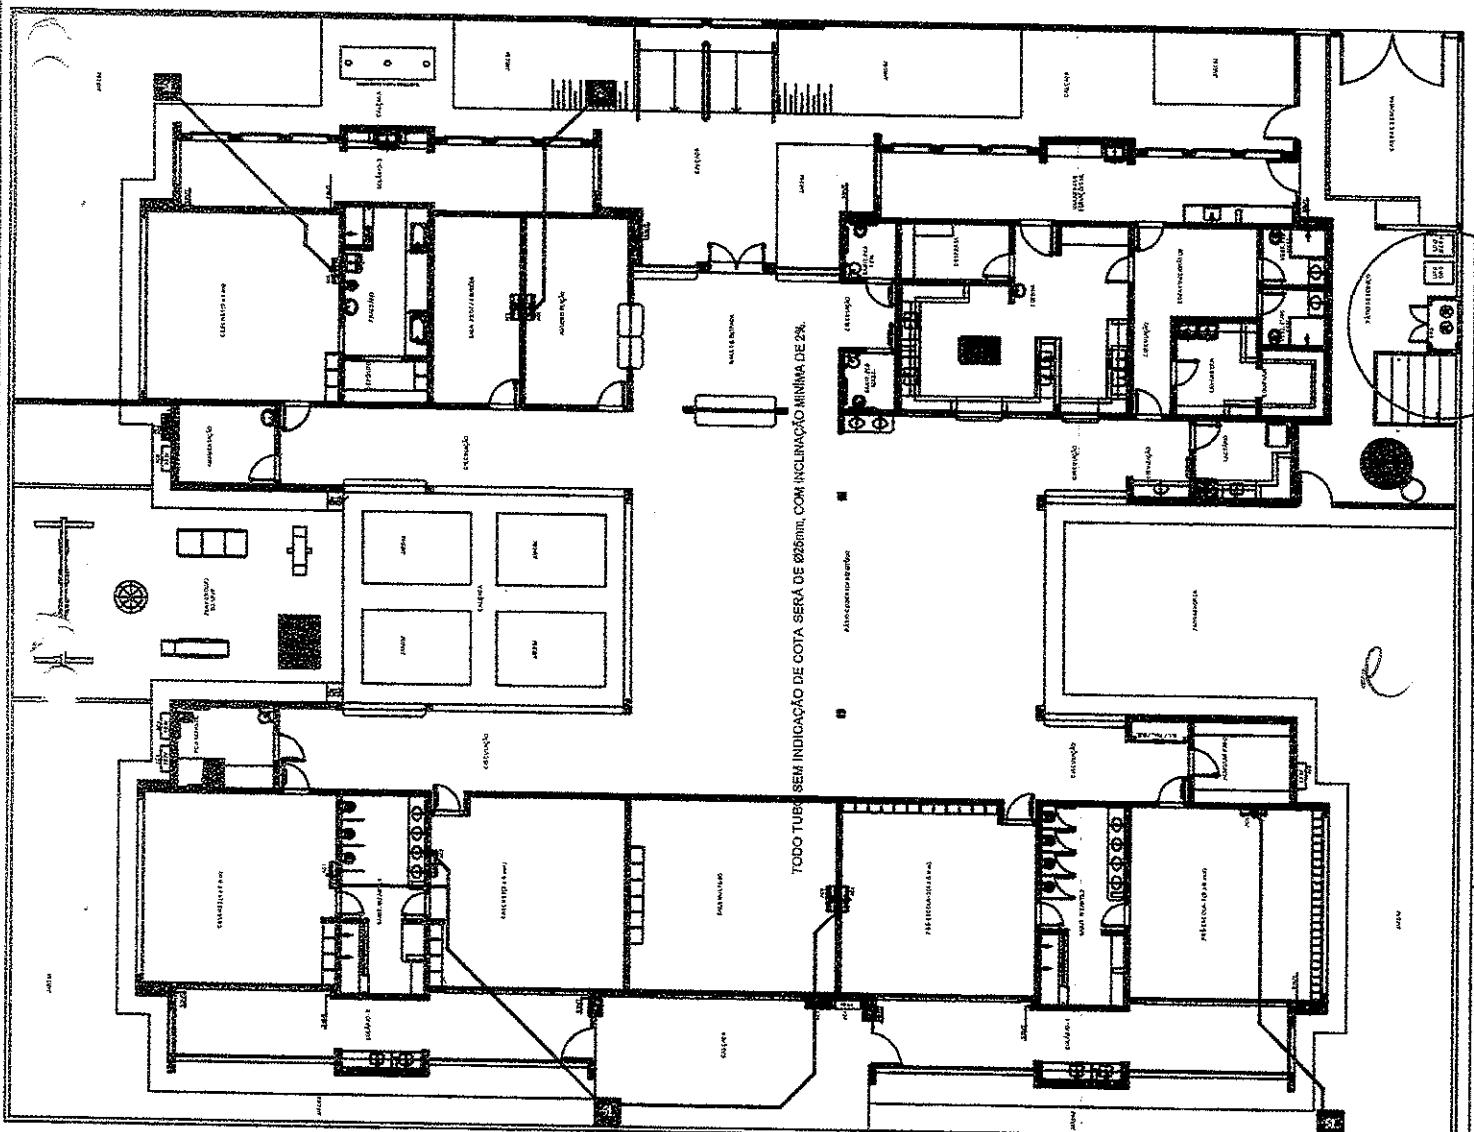


PLANTAE
ECCLESIA 1775

TABELA	
<p>PROJETO DE INSTALAÇÃO DE SISTEMA DE ENERGIA ELÉTRICA PARA A UNIDADE FUNDACIONAL DA EDUCAÇÃO FUNDAMENTAL DA UNIDADE DE ENSINO FUNDAMENTAL 02 - UNIFUNIÃO, MUNICIPIO DE RUSSESSA PAULISTA, ESTADO DE SÃO PAULO.</p> <p>RESUMO</p> <p>O presente projeto visa a instalação de um sistema de energia elétrica para a Unidade Fundacional da Educação Fundamental da Unidade de Ensino Fundamental 02 - UNIFUNIÃO, Município de Russesa Paulista, Estado de São Paulo. O projeto contempla a instalação de uma central geradora de energia elétrica, bem como a instalação de equipamentos de distribuição e consumo de energia.</p> <p>DETALHAMENTO</p> <p>O projeto detalha a estrutura da central geradora, que inclui geradores de energia, transformadores, painéis de controle e proteção, bem como os sistemas de distribuição e consumo de energia. O projeto também especifica a instalação de equipamentos de proteção e monitoramento, bem como a instalação de sistemas de segurança e manutenção.</p> <p>TOTAL</p> <p>O projeto totaliza a instalação de uma central geradora com capacidade de geração de 1000kW, bem como a instalação de equipamentos de distribuição e consumo de energia.</p>	
<p>PROJETO PADRÃO - FNDE</p> <p>Este projeto é destinado ao financiamento do Projeto de Instalação de Sistema de Energia Elétrica para a Unidade Fundacional da Educação Fundamental da Unidade de Ensino Fundamental 02 - UNIFUNIÃO, Município de Russesa Paulista, Estado de São Paulo.</p> <p>CONTROLE DE PROJETO</p> <p>O projeto é controlado pelo Projeto Padronizado de Instalação de Sistema de Energia Elétrica para a Unidade Fundacional da Educação Fundamental da Unidade de Ensino Fundamental 02 - UNIFUNIÃO, Município de Russesa Paulista, Estado de São Paulo.</p>	
<p>FLS. 824 Rubrica</p> <p>PREFEITURA MUNICIPAL DE RUSSESSA PAULISTA COMISSÃO DE LICITAÇÃO</p>	
<p>PROGRAMA PRONAF/ANFAZ - PROJETO TIPO 2 PROJETO DE INSTALAÇÃO Centro de Controle e Operação Estadual Projeto de Construção Estrutural Unidade de Ensino Fundamental Instituto Federal de São Paulo</p>	
<p>ECE 01/01</p>	

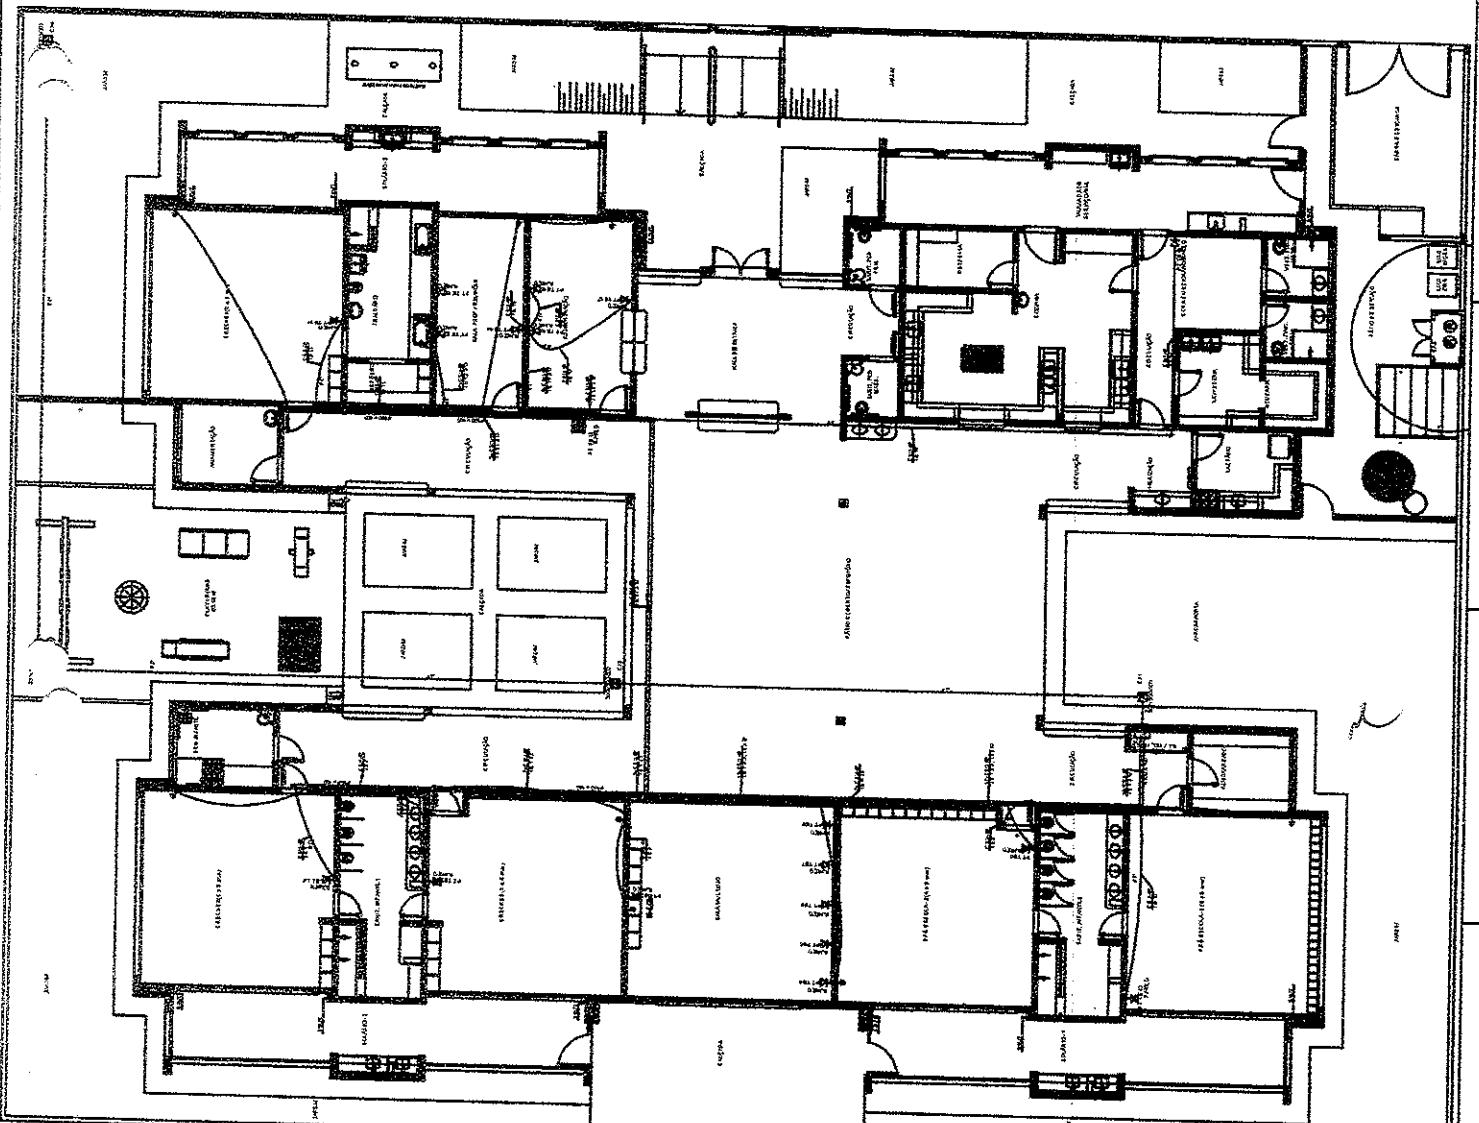


PLANTA BÁSICA
ESCOLA 02



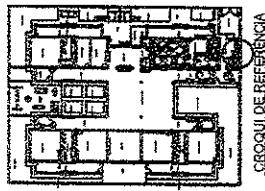


CBOGIVI DE REFERÈNCIA


PROJETO PADRÃO - FNDE		PROJETO PADRÃO - FNDE	
Ministério da Educação		Ministério da Educação	
FNUDE Fundo Nacional de Desenvolvimento Educacional		FNUDE Fundo Nacional de Desenvolvimento Educacional	
CONTEÚDO DA PARCERIA		CONTEÚDO DA PARCERIA	
PROPRIÁRIO:		PROPRIÁRIO:	
ENDERÉS:		ENDERÉS:	
MUNICÍPIO, UF:		MUNICÍPIO, UF:	
INSTITUIÇÃO:		INSTITUIÇÃO:	
DIRETOR:		DIRETOR:	
DATA:		DATA:	
06/2016		06/2016	
CORPO DE PARCERIA		CORPO DE PARCERIA	
PROJETO PROINFÂNCIA - PROJETO TIPO 2 PROJETO DE INSTALAÇÕES		PROJETO PROINFÂNCIA - PROJETO TIPO 2 PROJETO DE INSTALAÇÕES	
PREFEITURA MUNICIPAL DE FLS. 825 Rubica		PREFEITURA MUNICIPAL DE PLANTA BOMA, CORTE D'ORTANHE CÓD. COMISSÃO DE HABITAÇÃO	
PROJETO DE SISTEMA DE EJAUSANA PLANTA BOMA, CORTE D'ORTANHE CÓD. COMISSÃO DE HABITAÇÃO		PROJETO DE SISTEMA DE EJAUSANA PLANTA BOMA, CORTE D'ORTANHE CÓD. COMISSÃO DE HABITAÇÃO	
TITULO: TITULO: S 32 11 00 PROJETO ALIMENTAR		TITULO: TITULO: S 32 11 00 PROJETO ALIMENTAR	
DATA: DATA:		DATA: DATA:	
01/01		01/01	

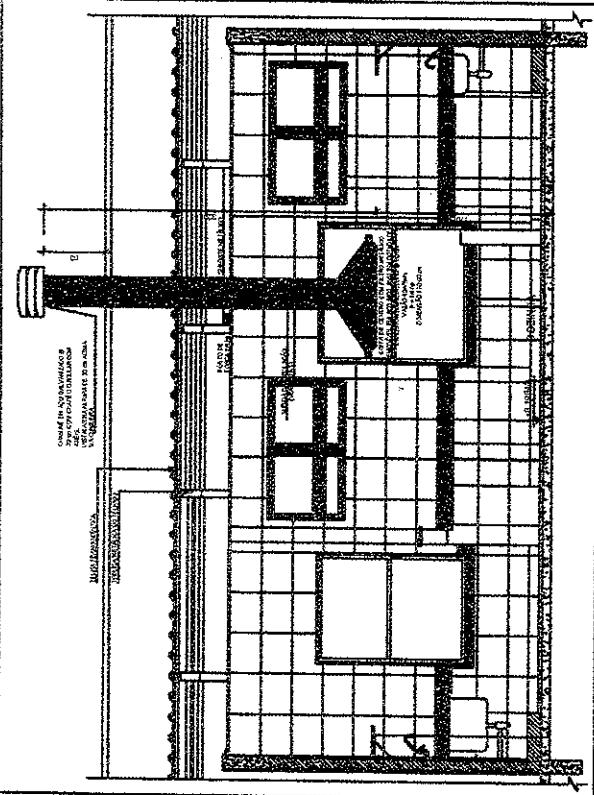
















DETALHE - TUBULAÇÃO VERTICAL E EQUIPAMENTO

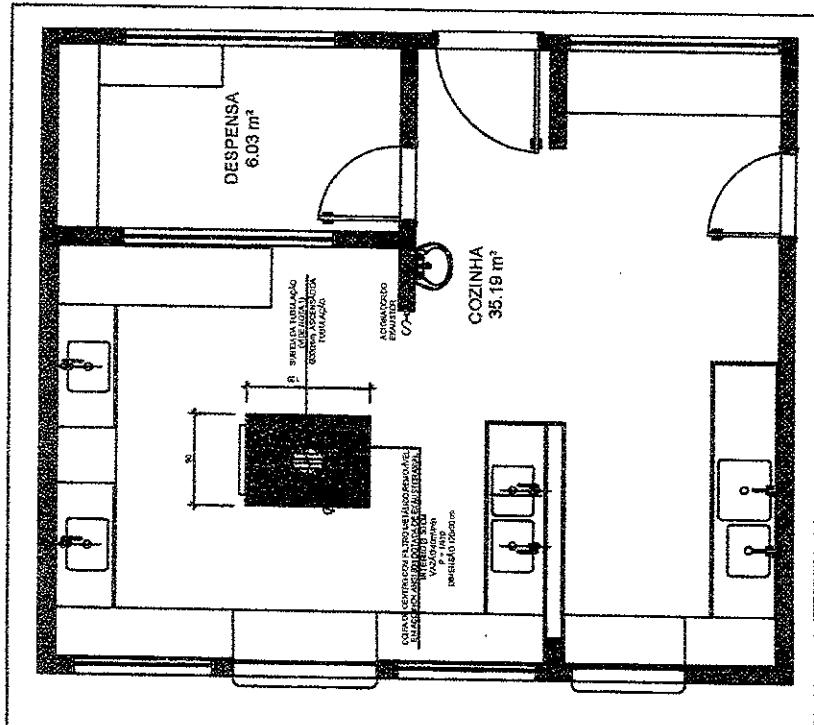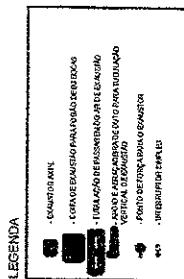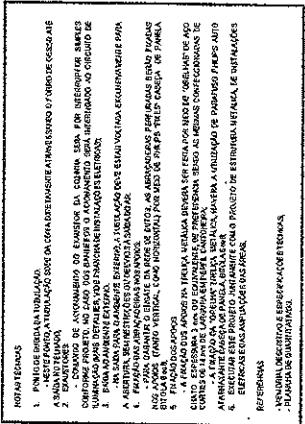


SISTEMA DE EXAUSTÃO - COZINHA

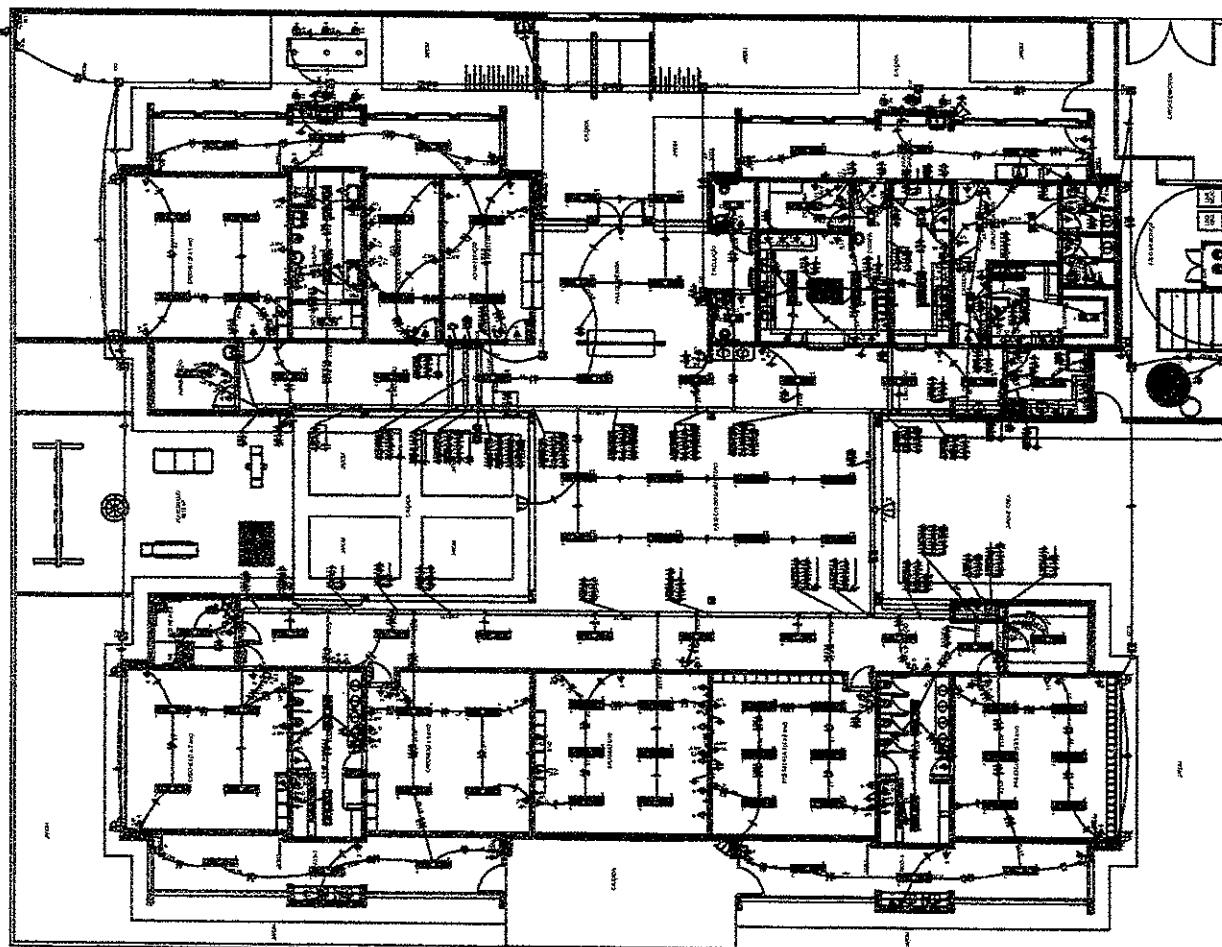

PLANTAS SAIXA
ESCOLA 195

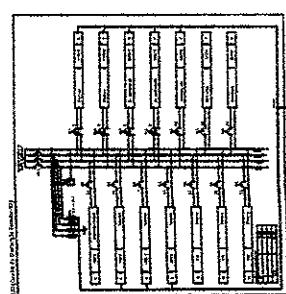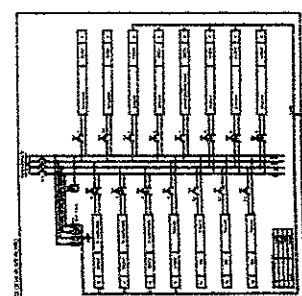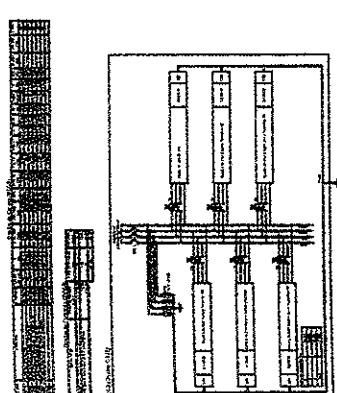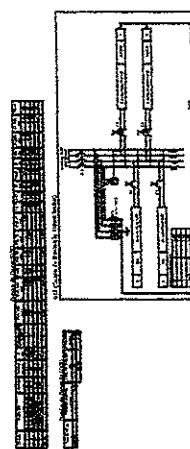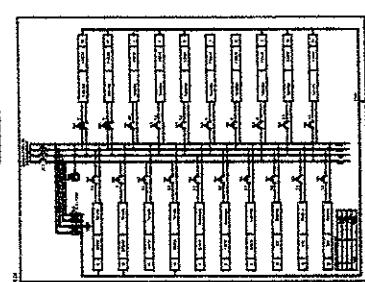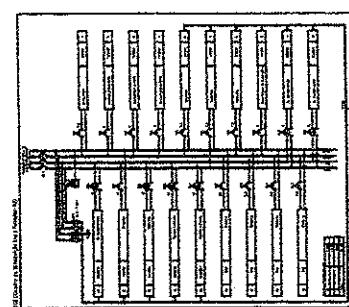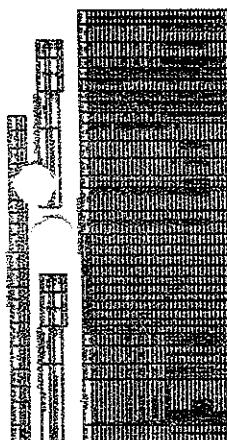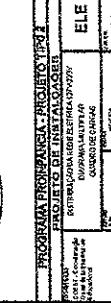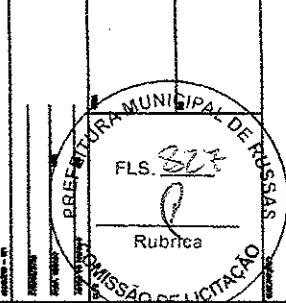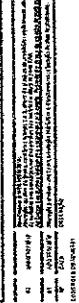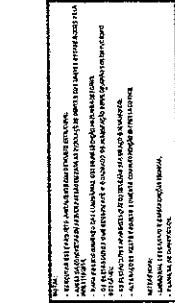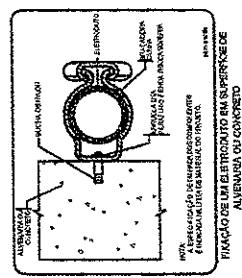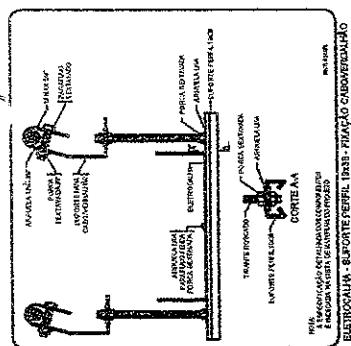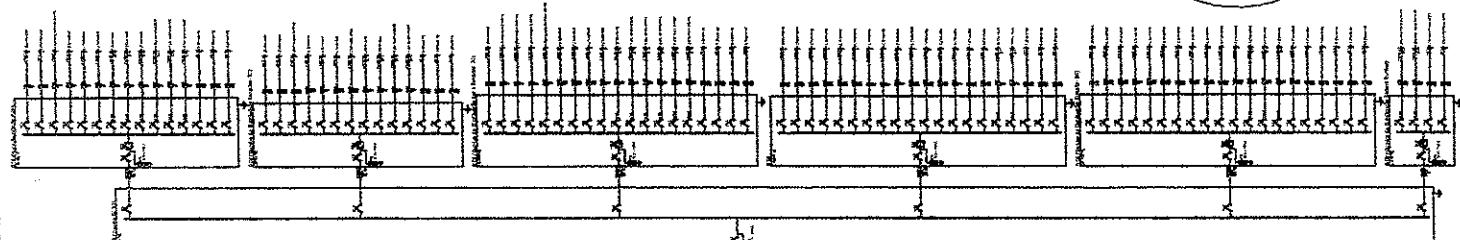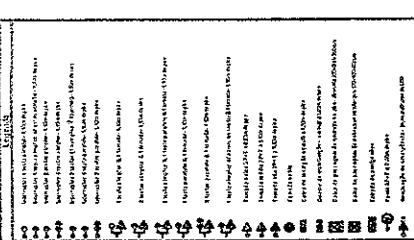



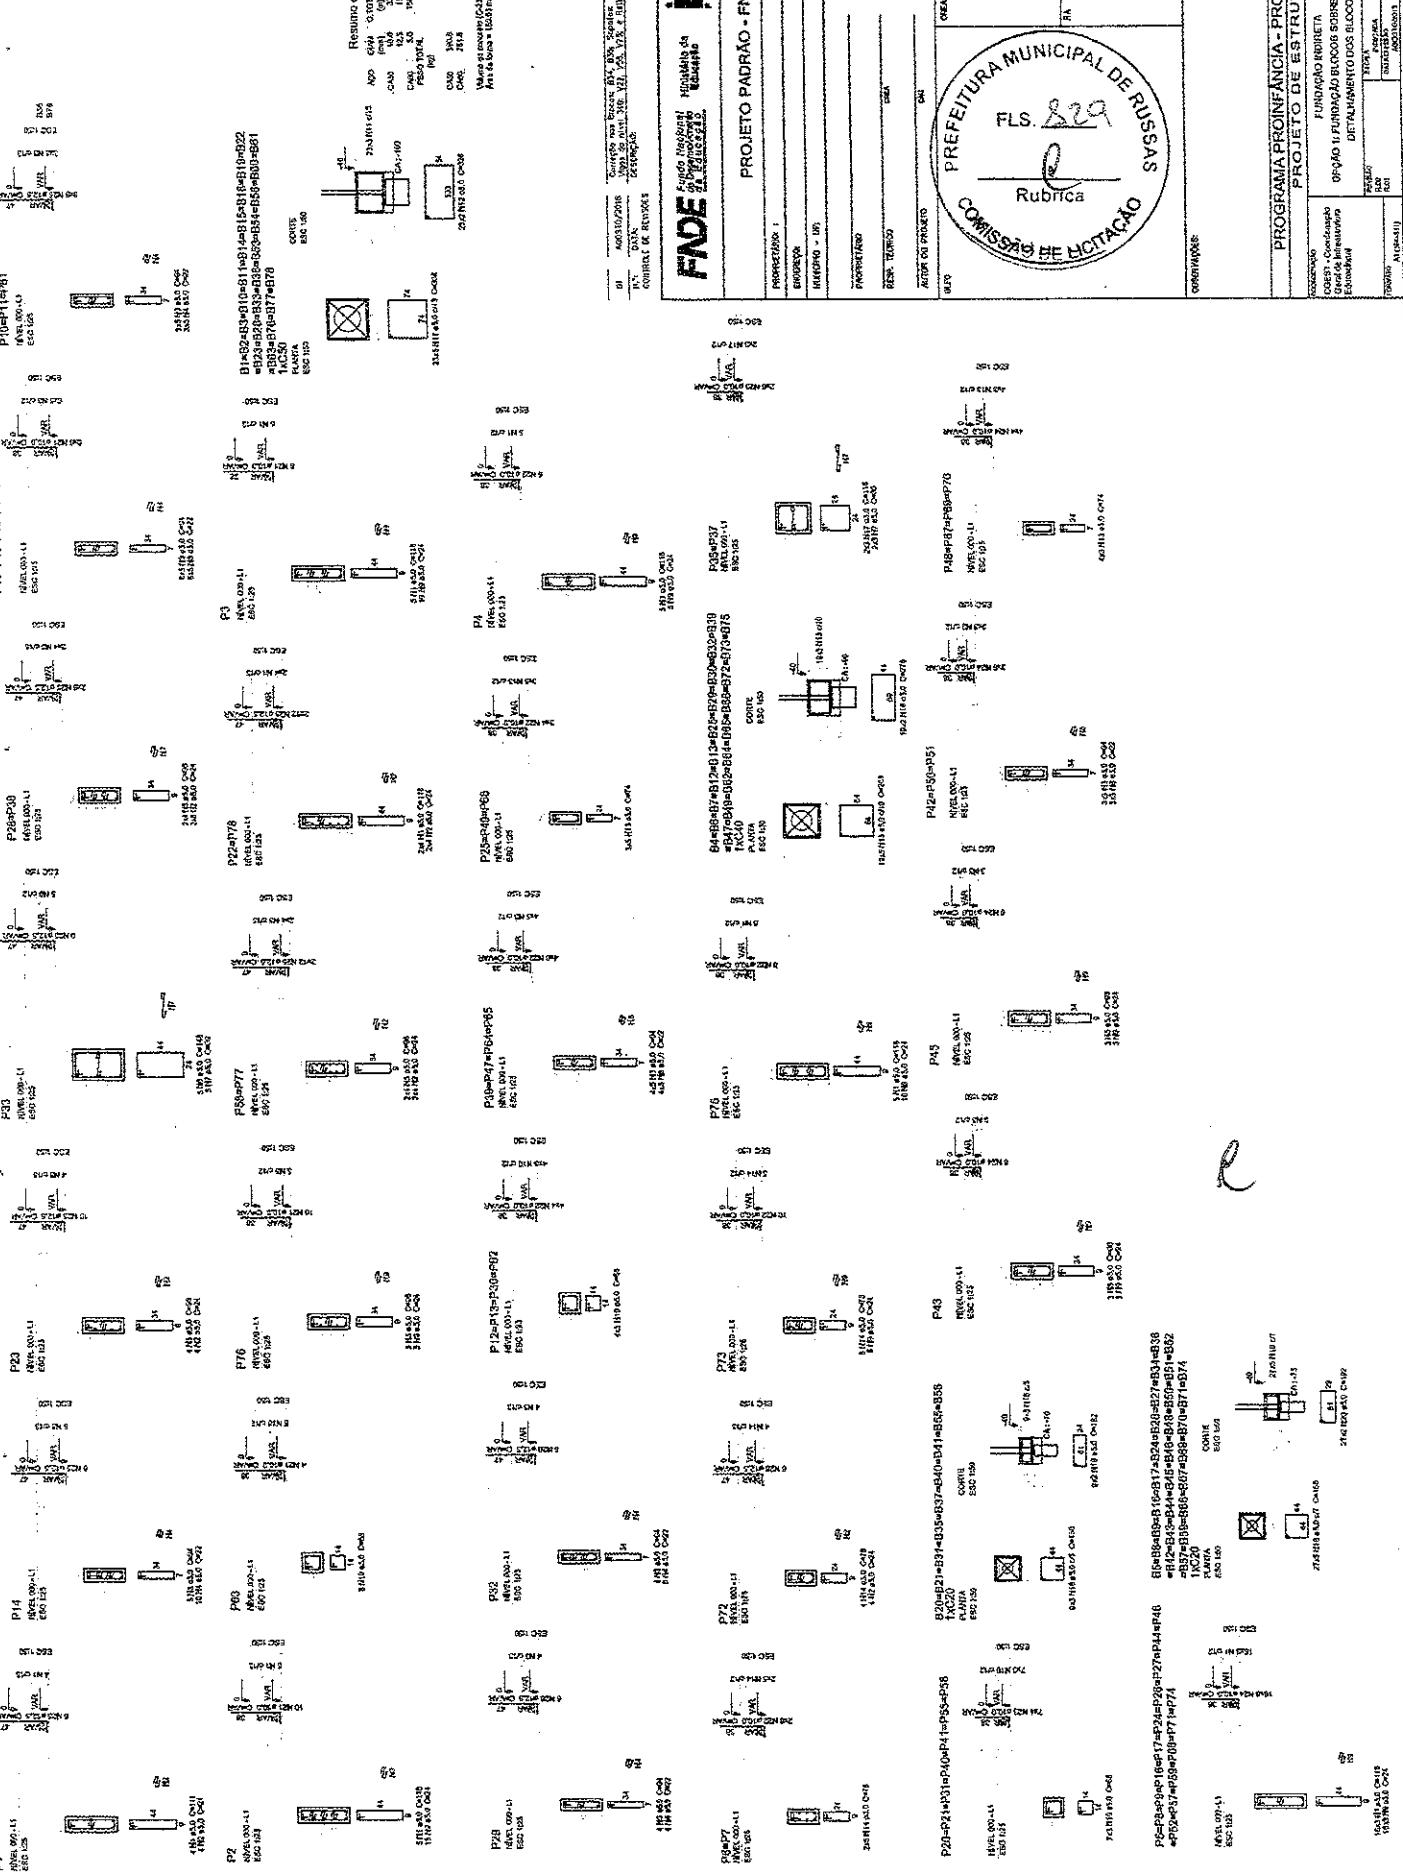

187,50	A	Piso C22	150,00	309,00	2260,00	341,00	2121,00
187,50	B	Piso C22	150,00	309,00	2260,00	341,00	2121,00
187,50	C	Piso C22	150,00	309,00	2260,00	341,00	2121,00
187,50	D	Piso C22	150,00	309,00	2260,00	341,00	2121,00
187,50	E	Piso C22	150,00	309,00	2260,00	341,00	2121,00
187,50	F	Piso C22	150,00	309,00	2260,00	341,00	2121,00
187,50	G	Piso C22	150,00	309,00	2260,00	341,00	2121,00
187,50	H	Piso C22	150,00	309,00	2260,00	341,00	2121,00
187,50	I	Piso C22	150,00	309,00	2260,00	341,00	2121,00
187,50	J	Piso C22	150,00	309,00	2260,00	341,00	2121,00
187,50	K	Piso C22	150,00	309,00	2260,00	341,00	2121,00
187,50	L	Piso C22	150,00	309,00	2260,00	341,00	2121,00
187,50	M	Piso C22	150,00	309,00	2260,00	341,00	2121,00
187,50	N	Piso C22	150,00	309,00	2260,00	341,00	2121,00
187,50	O	Piso C22	150,00	309,00	2260,00	341,00	2121,00
187,50	P	Piso C22	150,00	309,00	2260,00	341,00	2121,00

341,00	A	Piso C22	150,00	309,00	2260,00	341,00	2121,00
341,00	B	Piso C22	150,00	309,00	2260,00	341,00	2121,00
341,00	C	Piso C22	150,00	309,00	2260,00	341,00	2121,00
341,00	D	Piso C22	150,00	309,00	2260,00	341,00	2121,00
341,00	E	Piso C22	150,00	309,00	2260,00	341,00	2121,00
341,00	F	Piso C22	150,00	309,00	2260,00	341,00	2121,00
341,00	G	Piso C22	150,00	309,00	2260,00	341,00	2121,00
341,00	H	Piso C22	150,00	309,00	2260,00	341,00	2121,00
341,00	I	Piso C22	150,00	309,00	2260,00	341,00	2121,00
341,00	J	Piso C22	150,00	309,00	2260,00	341,00	2121,00
341,00	K	Piso C22	150,00	309,00	2260,00	341,00	2121,00
341,00	L	Piso C22	150,00	309,00	2260,00	341,00	2121,00
341,00	M	Piso C22	150,00	309,00	2260,00	341,00	2121,00
341,00	N	Piso C22	150,00	309,00	2260,00	341,00	2121,00
341,00	O	Piso C22	150,00	309,00	2260,00	341,00	2121,00
341,00	P	Piso C22	150,00	309,00	2260,00	341,00	2121,00

OBSEVAÇÕES IMPORTANTES:

- O PNEU disponibiliza ao funcionamento do projeto através do solo calcário do local, sobre estrada. A taxa de realização do solo utilizado no cálculo é de 200m³, considerando o solo homogêneo. As usadas passaram 3,5 m de profundidade, obteve-se a seguinte distribuição: 0,00 a 0,50 m de argila e 0,50 a 0,70 m de calcário. A taxa de realização do solo é de 200m³.
- Tanto para execução desse projeto de fundação quanto para elaboração do projeto de topo, deve ser anexado ART de projeto ou recado das fundações, disponibilizadas as cargas máximas.
- Recomendação que seja feita a sondagem de terreno para verificação da resistência das rochas e profundidade das fundações.
- Projeto deve ser elaborado com base na resistência das rochas e profundidade das fundações.

01 - PROJETO FASE 1
02 - PROJETO FASE 2
03 - PROJETO FASE 3
04 - PROJETO FASE 4

FNDE

PROJETO PADRÃO - FNDE

PROJETO FASE 1 - FNDE

PROJETO FASE 2 - FNDE

PROJETO FASE 3 - FNDE

PROJETO FASE 33 - FNDE

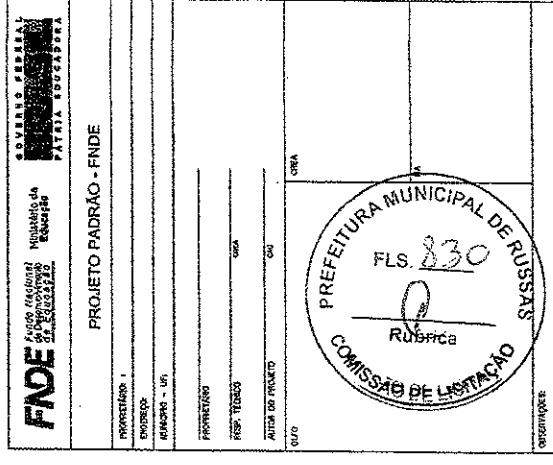






PROGRAMA PROINFÂNCIA - PROJETO TIPO 2	
PROJETO DE ESTRUTURA	
PROJETO DE ESTRUTURA	SFS
Caixa Econômica Federal - Núcleo de Infraestrutura e Desenvolvimento Sustentável - RJ - Centro Administrativo - Rio das Ostras - RJ - Edifício: 2000 - Bloco: 02 - Andar: 02 - Sala: 203 - Telefone: (22) 2603-7722	Q3/17

NOTAS:

- EXECUTAR ESTE PROJETO JUNTAMENTE COM OS PROJETOS DE INSTALAÇÕES COMPLEMENTARES;
- ANTES DA CONCRETAGEM PREVER PASSAGEM PARA AS TUBULAÇÕES DENTRO DOS LIMITES ESTABELECIDOS PELA NBR 6118/2014;
- ALTERAÇÕES NESTE PROJETO SOMENTE COM AUTORIZAÇÃO EXPLICÍCAO.


- MEMORIAL DESCRIPTIVO E ESPECIFICAÇÕES TÉCNICAS;
- PLANILHA DE QUANTITATIVOS.



PROJETO PADRÃO - FNDE		PROGRAMA PRONIFANÇA - PROJETO TIPO 2	
PROJETOS : 41000000 HABITAT - UF; INFORMES : Ribeirão Preto Ativ. do Projeto 600 00000000 DATA : 00/00/00		PROJETO DE ESTRUTURA PREFEITURA MUNICIPAL DE Ribeirão Preto FLS. 833 Rúbrica COMISSÃO DE LICITAÇÃO	
PROJETOS : 41000000 HABITAT - UF; INFORMES : Ribeirão Preto Ativ. do Projeto 600 00000000 DATA : 00/00/00		ESTRUTURA DE GORECETO PINTA DE FORROS Nível 000 Pintura m² Encanamento Piso Teto 00000000 DATA : 00/00/00	
PROJETOS : 41000000 HABITAT - UF; INFORMES : Ribeirão Preto Ativ. do Projeto 600 00000000 DATA : 00/00/00		SCF 00000000 00/00/00	

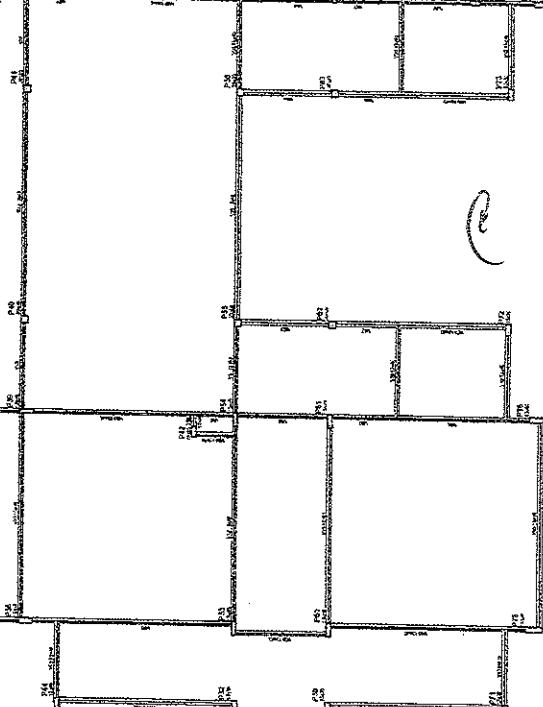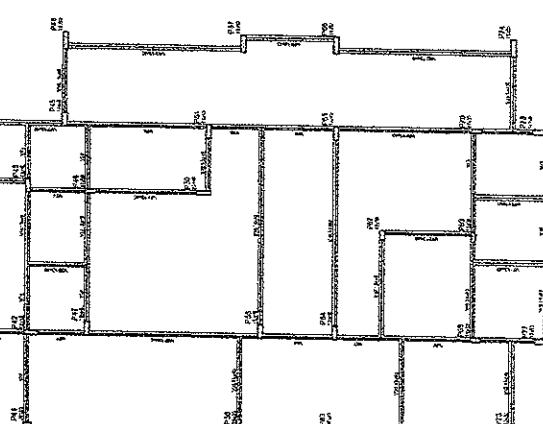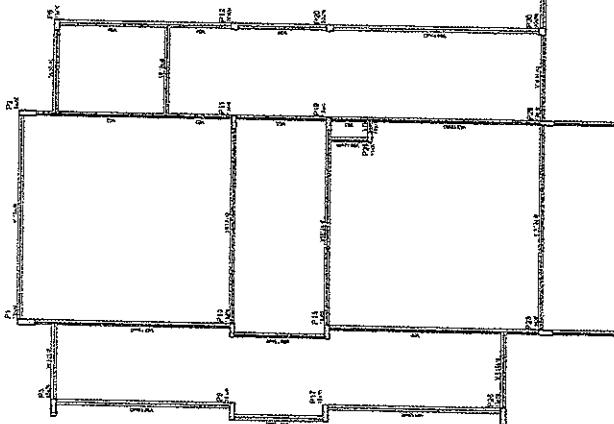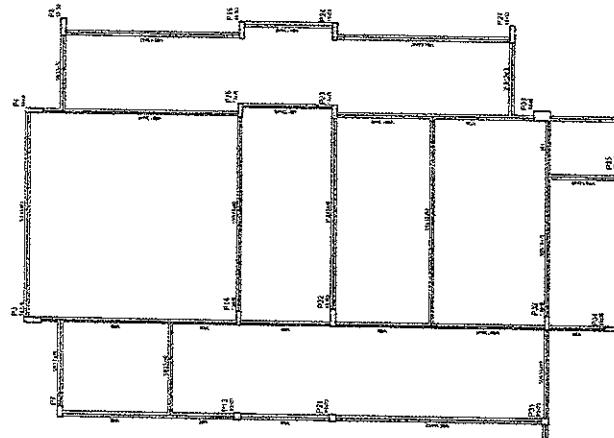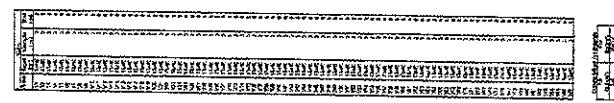

FORMAS DE PAGAMENTO NIVEL 000



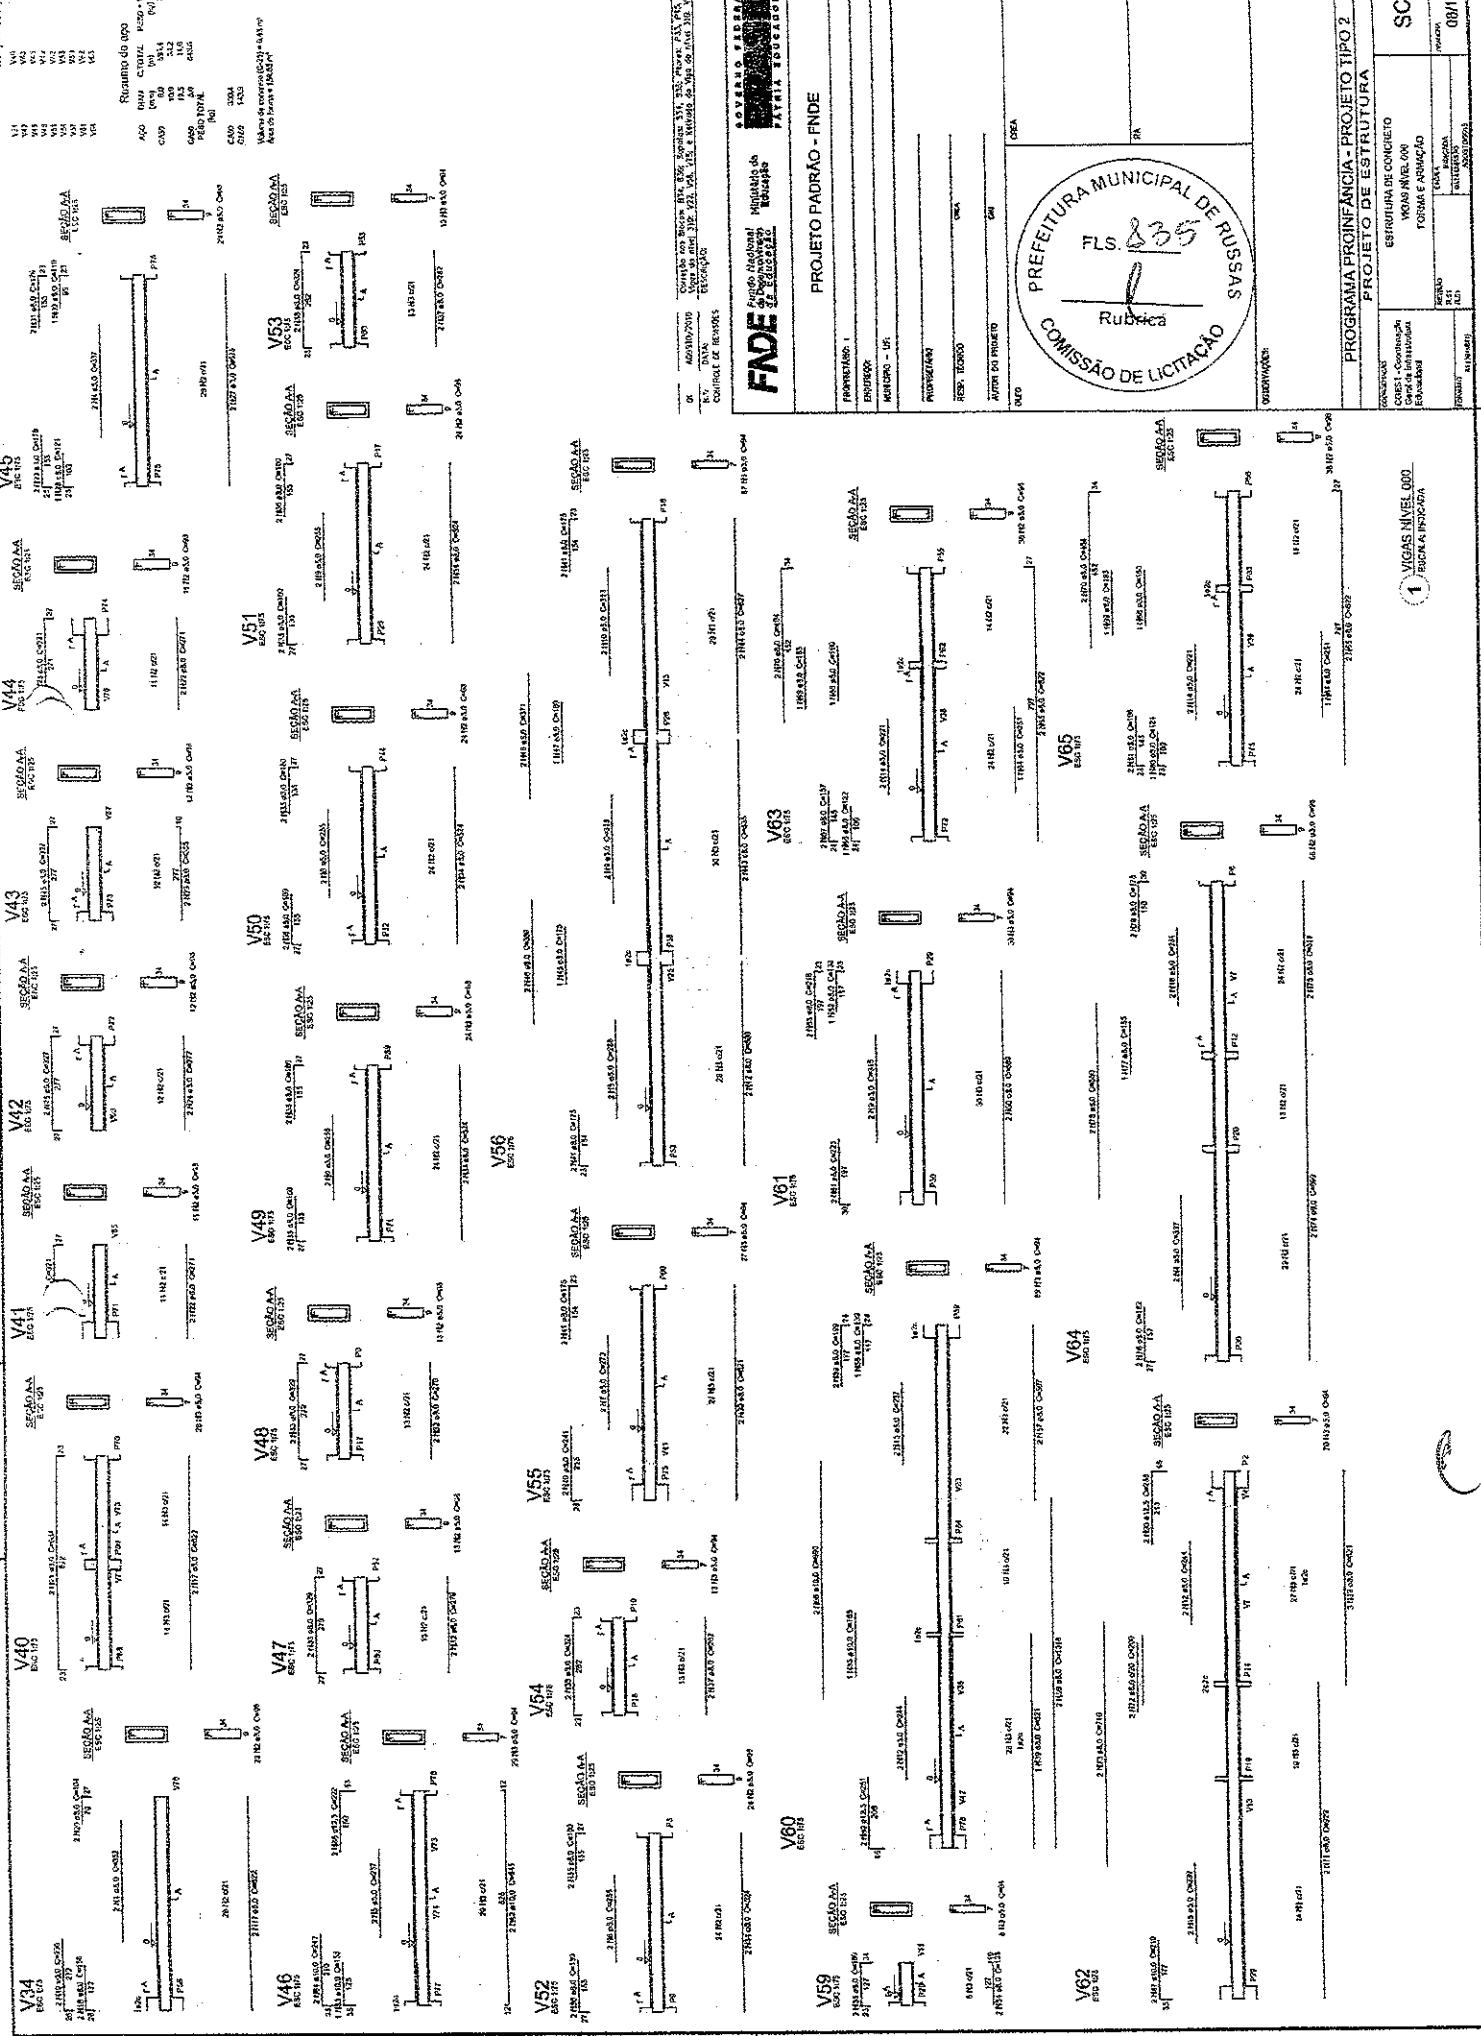


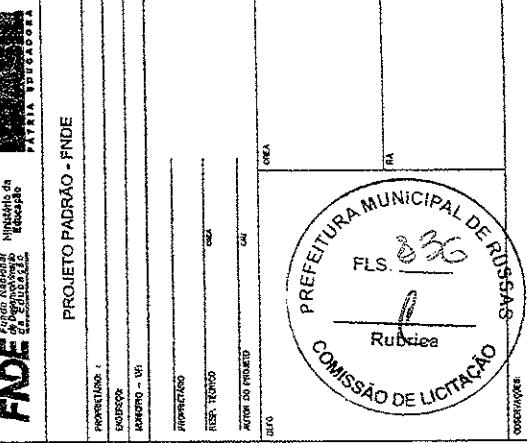
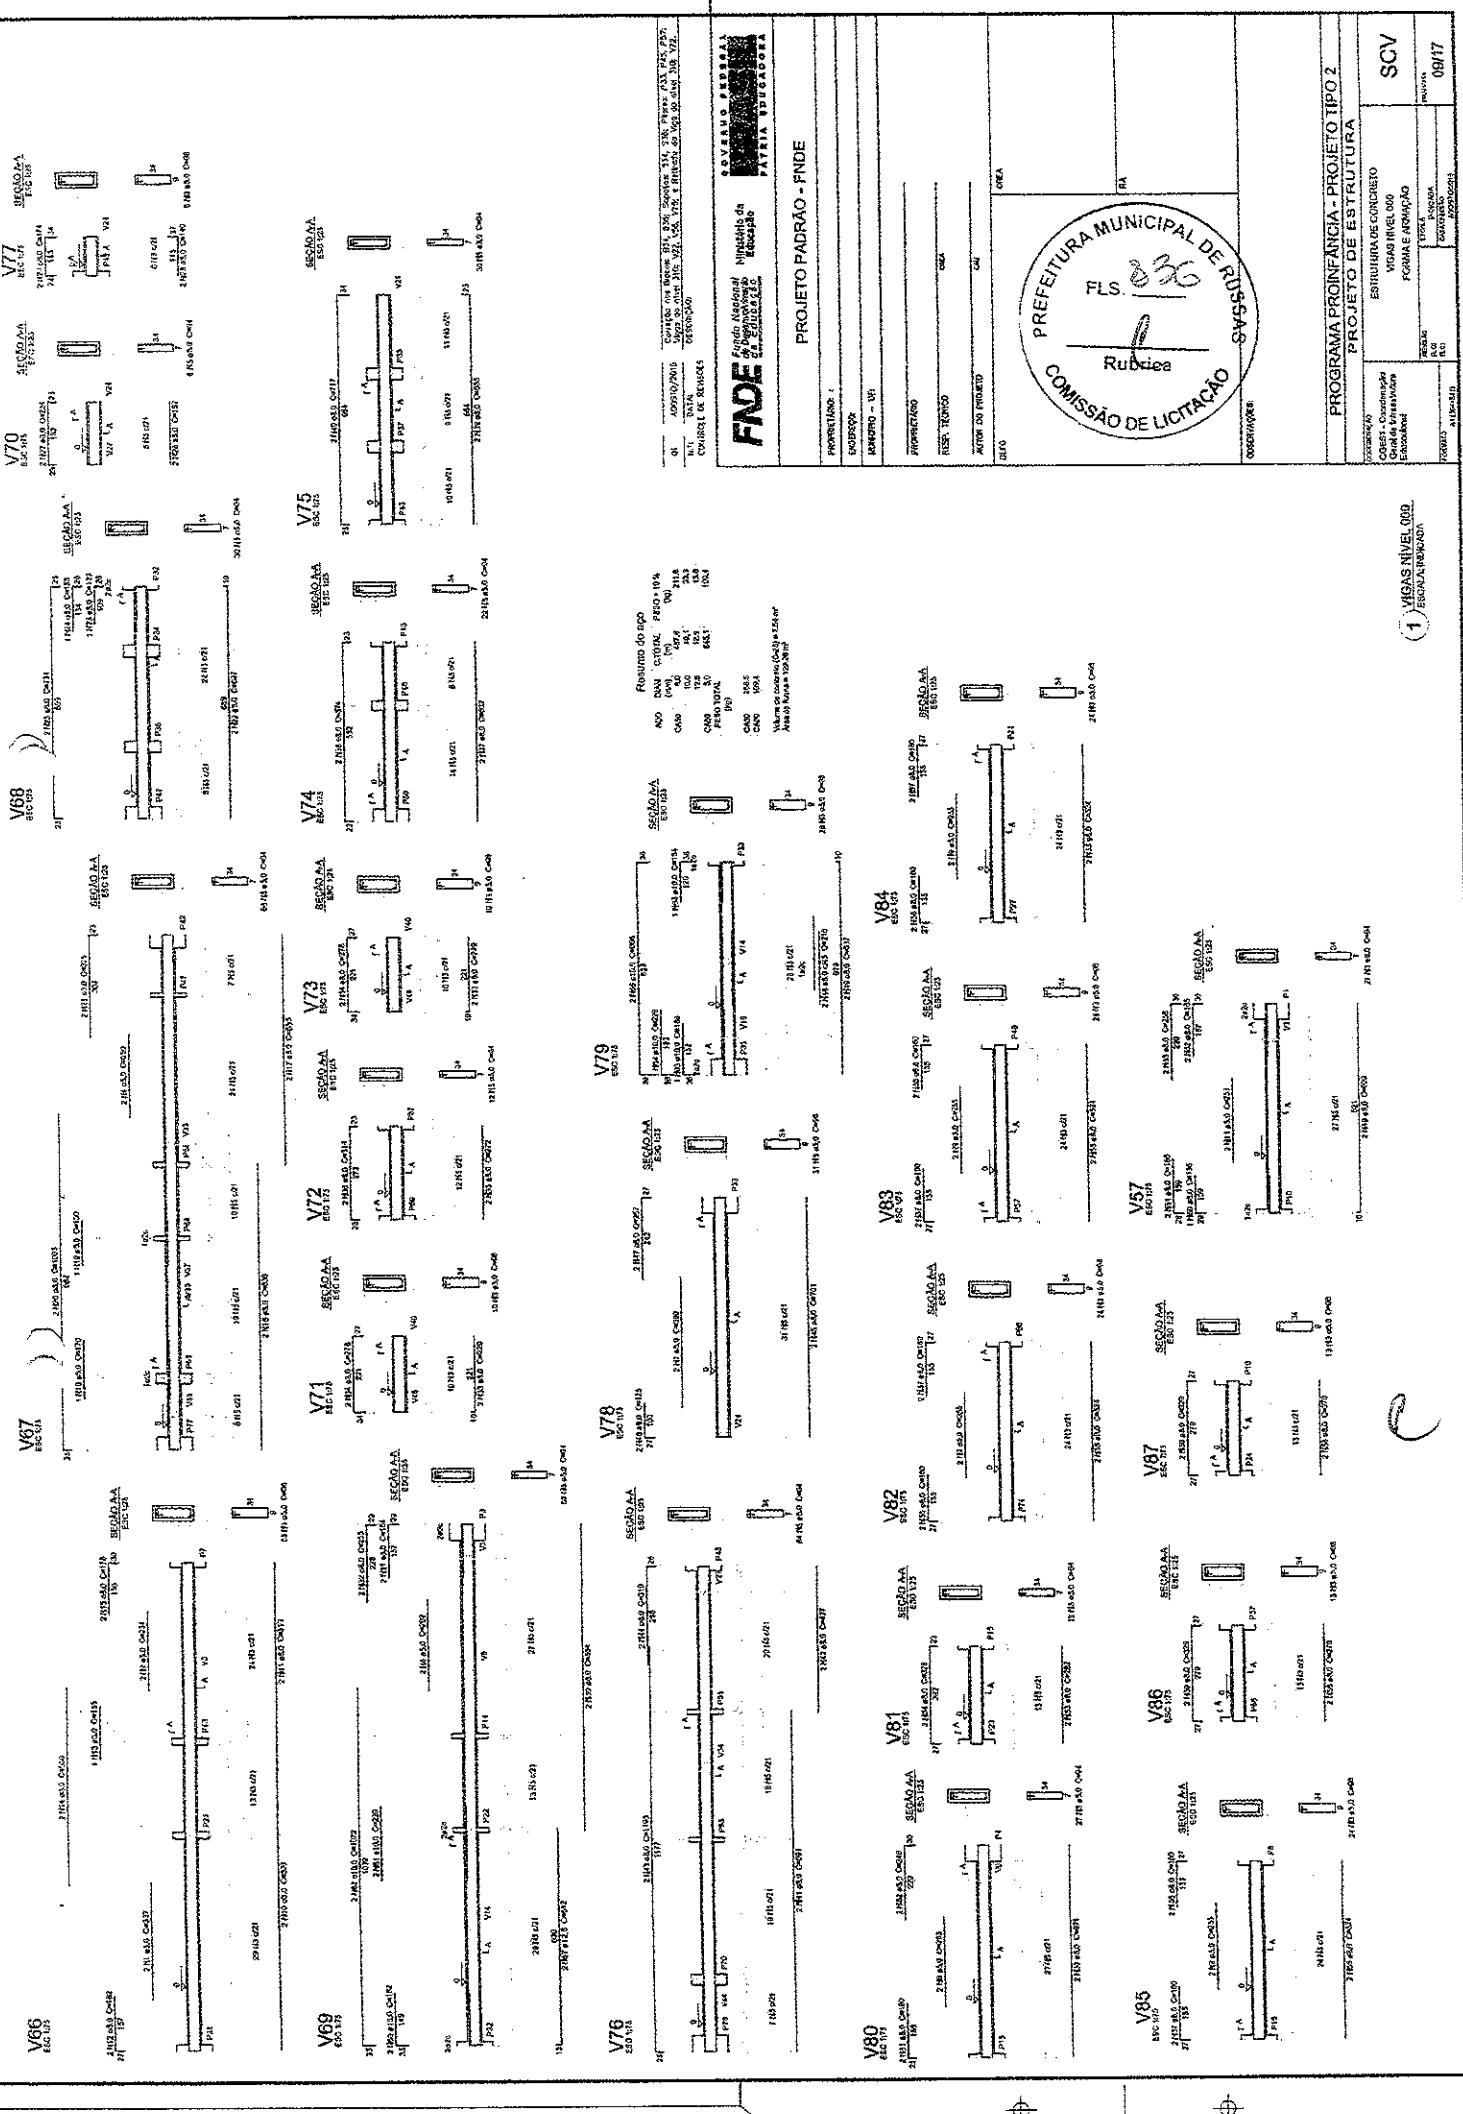


PROJETO PADRÃO - FNDE
Projeto Padrão - FNDE
PROGRAMA PRONIFINANÇA - PROJETO TIPO 2
ESTRUTURA DE CONCRETO
VIA D'ÁGUA - FASE 1
ESTRUTURA DE CONCRETO
FORRARIA E TINTA
PROJETO DE ESTUFA
SCV
Início: 09/17


(1) MÉS NÍVEL 000
ESQUINA PROJETO

NOTAS: - EXECUTAR ESTE PROJETO JUNTAMENTE COM OS PROJETOS DE

- INSTALAÇÕES COMPLEMENTARES;
 - ANTES DA CONCRETAGEM PREVER PASSAGEM PARA AS TURBULAÇÕES, DENTRO DOS LIMITES ESTABELECIDOS PELA NBR 6118:2014;
 - ALTERAÇÕES NESTE PROJETO SOMENTE COM AUTORIZAÇÃO EXPRESSA DO ENGE;
 - REFERÊNCIAS:
 - MEMORIAL DESCRIPTIVO E ESPECIFICAÇÕES TÉCNICAS;
 - PLANILHA DE QUANTITATIVOS.

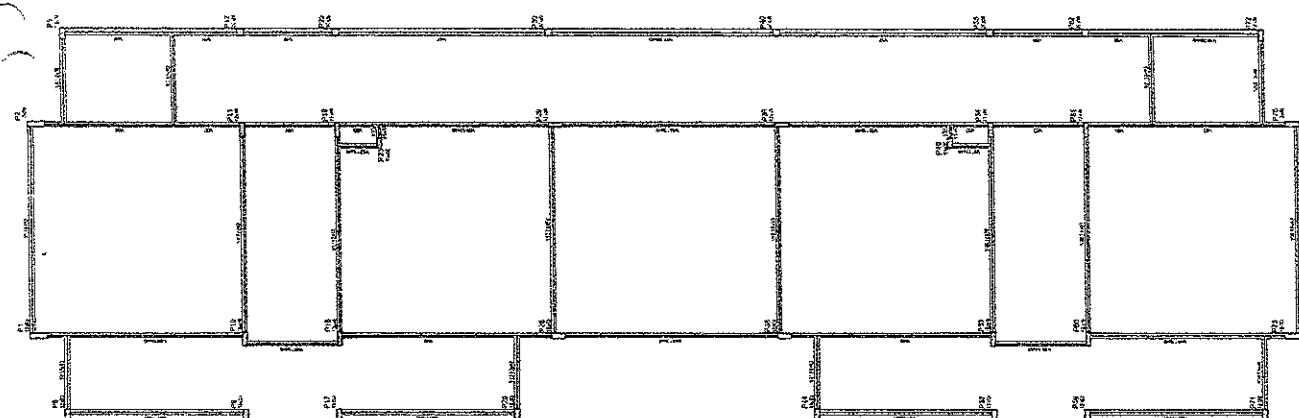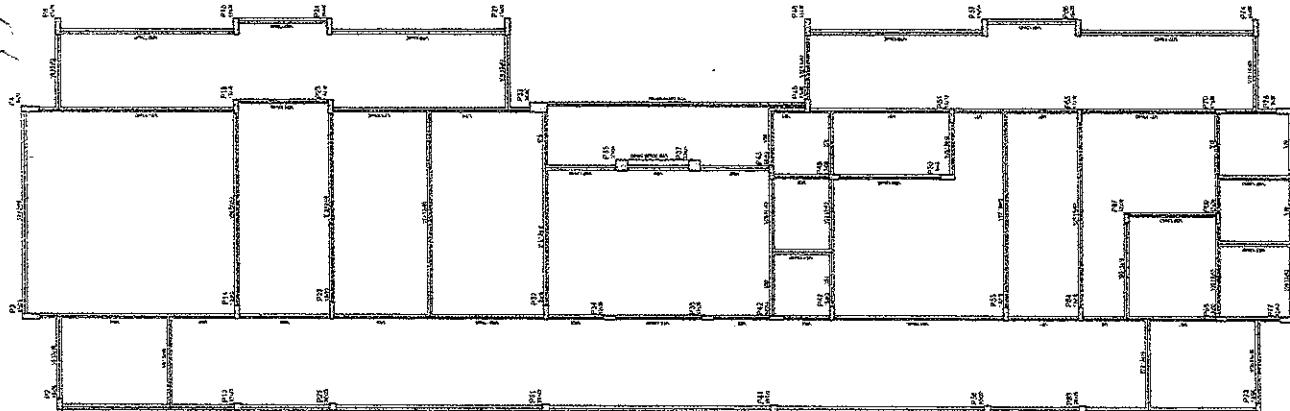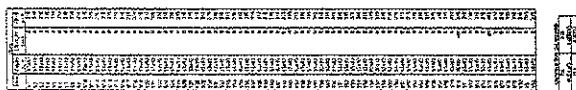

1 FORMAS DO PAVIMENTO NIVEL 310
ESCALA 1:100

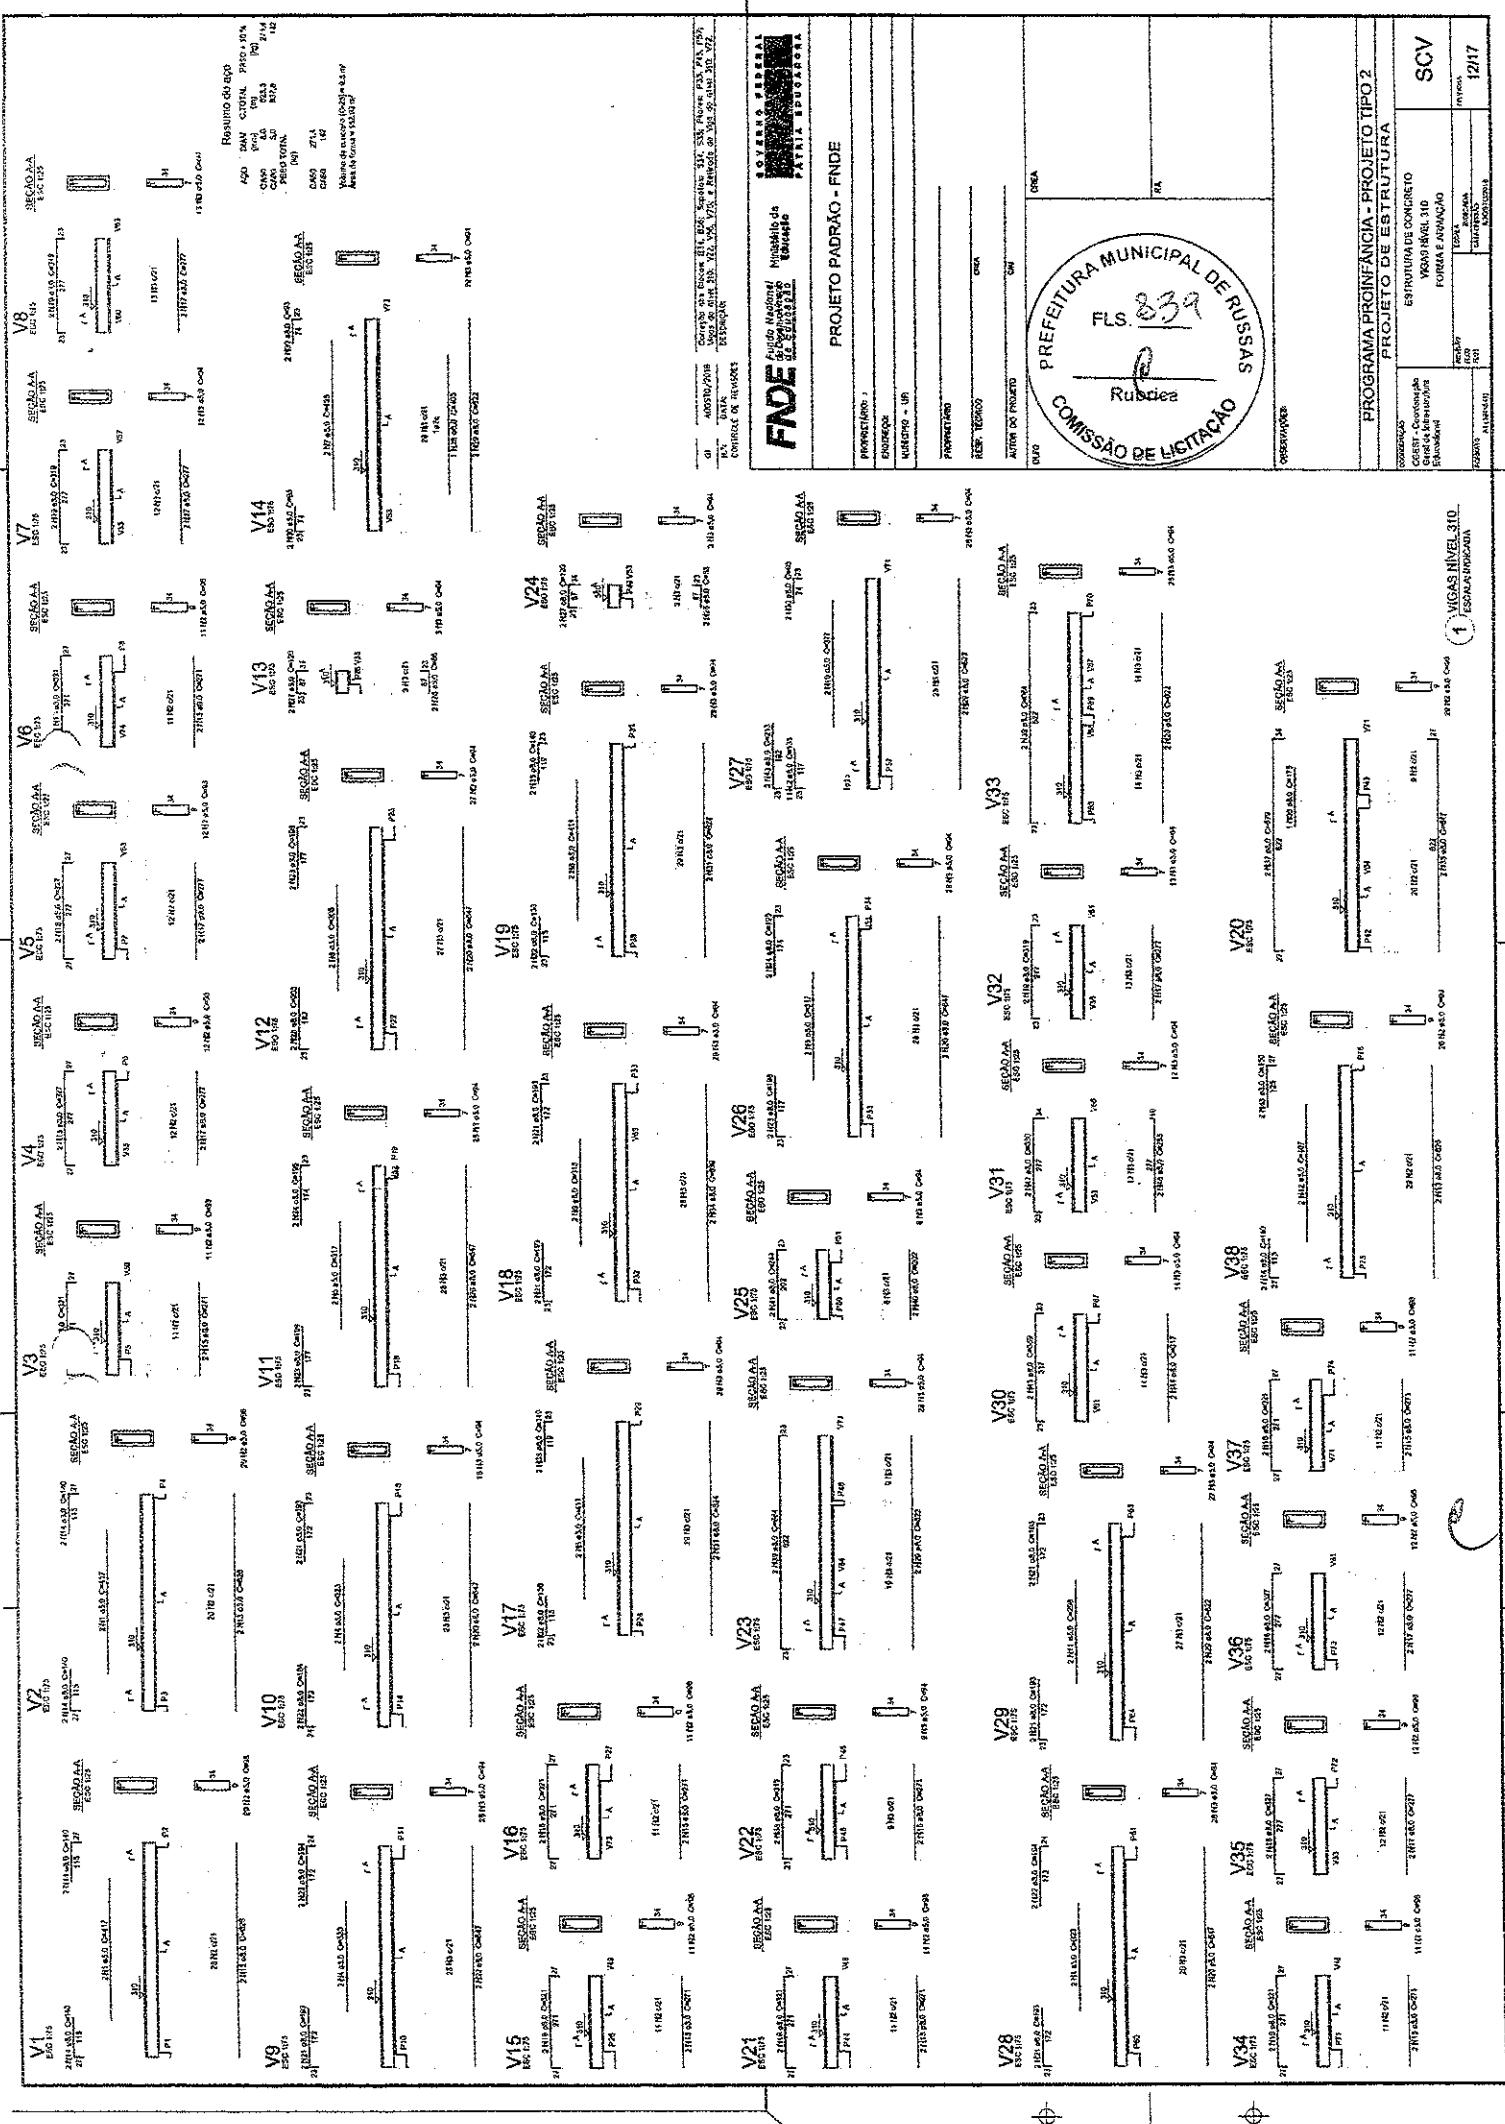

V61

V62

V63

V64

V65

V66

V67

V68

V69

V70

V71

V72

V73

V74

V75

V76

V77

V78

V79

V80

V81

PROJETO PADRÃO - FNDE

PREFEITURA MUNICIPAL DE RUSCIA

COMISSÃO DE LICITAÇÃO

FADE - Fundação Mineira de Desenvolvimento Industrial

PROGRAMA PROINFINÍCIA - PROJETO TIPO 2

PROJETO DE ESTRUTURA

COORDENADOR

ESTRUTURA DE CONCRETO

TIPO AREL 310

FORNECEDOR

SCV

TESTE

APROVADO

DATA

14/17

DISSEMINATION OF INFORMATION


1. O FENÔMENO DISPERSE AS FUNGOSAS DE PROJETO ATRAVÉS DO CICLO DE BIBLIOS SOBRE SEUSAS. A TAUZ DA INSTITUIÇÃO DO BIBLO CELULAR NO CÍRCULO DO PROJETO. CONSIDERANDO OS DIFERENTES MÉTODOS DE ESTUDOS DA BIBLIO, PODE-SE DIZER QUE HÁ UM AMPLÍSSIMO HOMOLOGO. AS ATIVIDADES PODEM SER CLASSIFICADAS EM: ESTUDOS DE BIBLIO, ESTUDOS DE BIBLIO E ESTUDOS DE BIBLIO. A TAUZ DA INSTITUIÇÃO DO BIBLO É A MAIS COMUM NA BIBLIO. A TAUZ DA INSTITUIÇÃO DO BIBLO É A MAIS COMUM NA BIBLIO. A TAUZ DA INSTITUIÇÃO DO BIBLO É A MAIS COMUM NA BIBLIO.

2. TAMBÉM PODE APÓSICO DAS PROJETOS DE BIBLIO, QUANTO PARA ELABORAR SEU PROJETO DE BIBLIO, DA TAUZ DA INSTITUIÇÃO DO BIBLO.


3. PROJETOS DE BIBLIO, DISPONIBILIZAMOS AS CATEGORIAS DA TAUZ DA INSTITUIÇÃO DO BIBLO.

4. RECOMENDAMOS QUE SEJA REALIZADA A SOCIOLOGIA DA INSTITUIÇÃO DO BIBLO, PARA IDENTIFICAR A INSTITUIÇÃO DO BIBLO E ANALISAR OS PONTOS GEODÉSICOS.


A PROFESSORA DE ESTATÍSTICAS FOL CALIFORNIA UTILIZOU-SE O SISTEMA DE CADASTRO PARA ALIMENTAR.

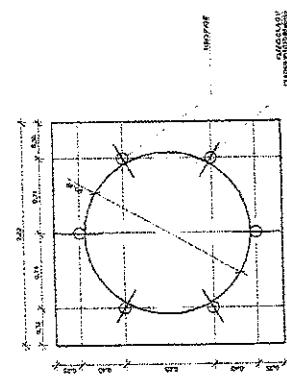

LOCACAO DAS ESTACAS

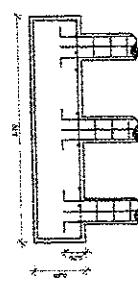


CORTE
4 EBCALA 175

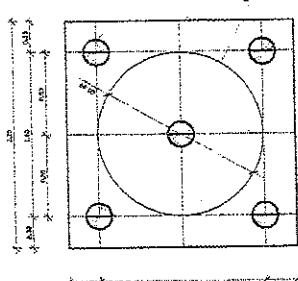


2 LOCACAO DOS ENHOS DE FIXACAO
ESCOLA / 25

ESTADOS FEDERATOS					
N.	UF	COMPR. VANT.	QTD.	COMPR. TOTAL	ACCOA
1	SP*	0,60 milhão	50	120 milhão	30
2	TR*	0,60 milhão	160	120 milhão	60
3	SC*	2,60 milhões	30	60 milhões	30
4	ES*	2,60 milhões	30	60 milhões	30
5	PE*	0,60 milhão	90	54 milhão	10
6	PI*	0,60 milhão	90	54 milhão	9

CONCRETO: FCK 20 MPa - 4,13 m³

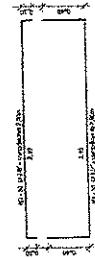


ARMAGAO DO BLOCO
ESCALA 1:25
3

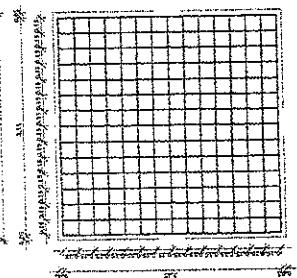


卷之三


DETALHE GÊNERICO DO NÍCHO

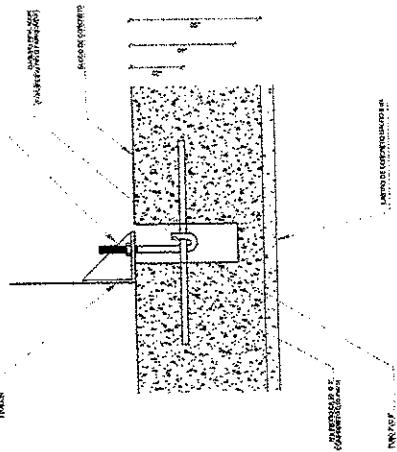


10

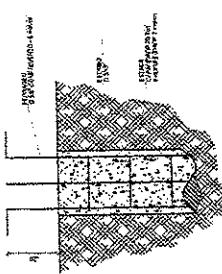


ESTAGAS ESCAVADAS (5X) CAPACIDADE DE CARGA 20 Ton

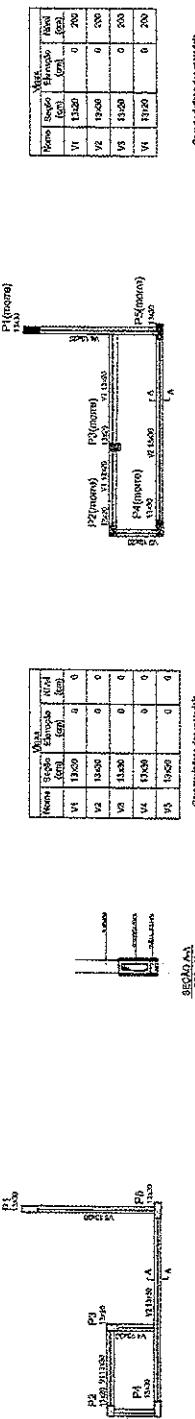


1) FORMA NIVEL BALDRAME.

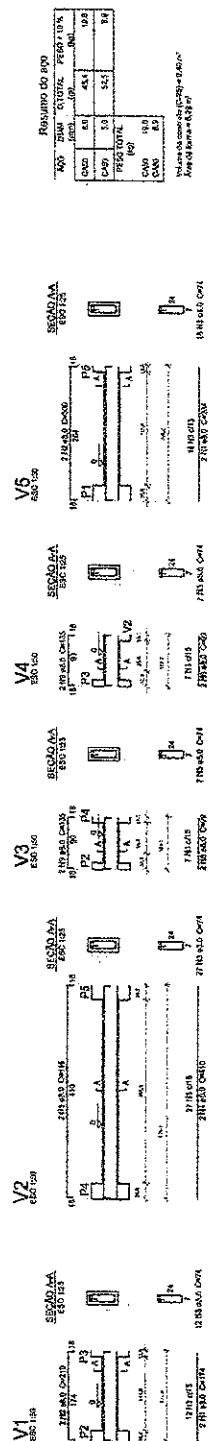

3) VIGAS NIVEL BALDRAME.

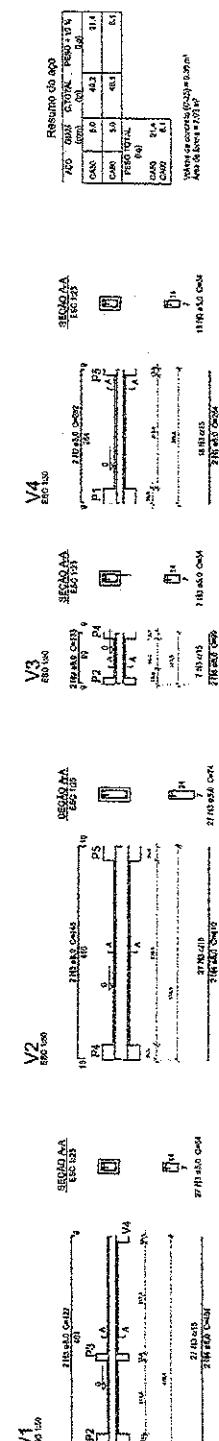

4) VIGAS NIVEL 200.

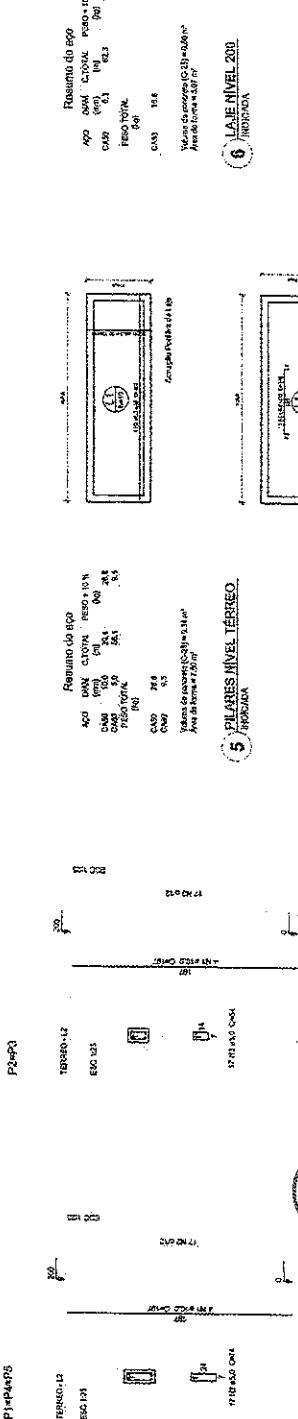

Projeto elaborado por:

Flávia Góes

Assinatura:

Flávia Góes

Data:

05/06/2017

Local:

Florianópolis - SC

Nome:

Flávia Góes

Assinatura:

Flávia Góes

Nome:

Flávia Góes

Assinatura:</